ОБЩЕСТВО С ОГРАНИЧЕННОЙ ОТВЕТСТВЕННОСТЬЮ

«Антарес»

Свидетельство № СРО – П-046-09112009.

Заказчик: Администрация рабочего поселка Горный, Тогучинского района, Новосибирской области

Благоустройство дворовой территории по адресу: р.п. Горный, Тогучинский район, НСО, ул.Советская, 17

ДИЗАЙН-ПРОЕКТ

Шифр: 14-20-ДП

ОБЩЕСТВО С ОГРАНИЧЕННОЙ ОТВЕТСТВЕННОСТЬЮ

«Антарес»

Свидетельство № СРО – П-046-09112009.

Заказчик: Администрация рабочего поселка Горный, Тогучинского района, Новосибирской области

Благоустройство дворовой территории по адресу: р.п. Горный, Тогучинский район, НСО, ул.Советская, 17

ДИЗАЙН-ПРОЕКТ

Шифр: 14-20-ДП

Директор 000 "Антарес"

the state of the s

М.Б. Башаев

Общие данные (начало)

Дизайн-проект по благоустройству территории общего пользования многоквартирного жилого дома по адресу: p.n. Горный, Тогучинский район, НСО, ул.Советская, 17 выполнен на основании договора с Администрация рабочего поселка Горный. Тогичинского района. Новосибирской области.

Подготовка Дизайн-проекта осуществляется в рамках муниципальной программы «Формирование современной городской среды на территории рабочего поселка Горный Тогучинского района, Новосибирской области на 2018–2022 годы», утвержденной Постановлением администрации р.п. Горный, Тогучинского района, Новосибирской области от 29.03.2019 №113/1.

Дизайн-проект благоустройства территории выполнен в соответствии с техническим заданием на проектирование, визуальным осмотром территории и действующим нормативными документами:

- Градостроительным кодексом Российской Федерации от 29 декабря 2004 года, N°190-ФЗ;
- Земельным кодексом Российской Федерации;
- СП 42.13330.2016 "СНиП 2.07.01–89*. Градостроительство. Планировка и застройка городских и сельских поселений":
- СанПиН 2.2.1/2.1.1.1200–03 "Санитарно-защитные зоны и санитарная классификация предприятий, сооружений и иных объектов".
- 1. Характеристика существующего состояния благоустройства дворовой территории.
- 1.1. Краткая характеристика климатических условий

Территория относится к ІВ климатическому району.

Продолжительность периода со среднесуточной температурой воздуха +8°C и ниже составляет 221 суток. Средняя температура воздуха этого периода –8,7°C.

Температура воздуха наиболее холодных суток обеспеченностью 92% –41°С.

Температура воздуха наиболее холодной пятидневки обеспеченностью 92% –37°С.

Абсолютная минимальная температура воздуха –50°С.

Абсолютная максимальная температура воздуха +37°С.

Преобладающее направление ветра – Южное.

Расчетная снеговая нагрузка на 1,0м2 горизонтальной поверхности для III снегового района – 1,8кПа(180кг/м2).

Нормативный скоростной напор ветра на высоте до 10,0м от поверхности земли для VI ветрового района – 0.38кПа (38кг/м2).

Сейсмичность района строительства – 6 баллов.

Вечномёрзлые грунты отсутствуют.

Средняя годовая продолжительность солнечного сияния в городе Новосибирске- 2041 час.

1.2. Характеристика современного использования планирцемой территории.

Площадка предназначена под благоустройство и расположена на территории дома 17 по улице ул.Советская, р.п. Горный.

Площадь участка в границах благоустройства составляет 4122 м2.

Участок находится в удобной транспортной и шаговой доступности для местных жителей. Въезд на территорию двора жилого дома осуществляется с улицы Советской и Первомайской.

Рельеф на участке спокойный.

На территории асфальтобетонное покрытие дворового проезда изношено и имеет выбоины. Ширина проезда переменная от 4,0- до 3,5 метров. Бортовой камень частично поврежден, разной высоты и покрыт трещинами. Стоянки автомобилей размещены в нарушении требований СанПиН 2.2.1/2.1.1.1200-03 табл. 7.1.1.

Вдоль здания нет тротиара. Крыльца выходят срази на проезжию часть.

Крыльца около подъездов (фото 7–16) требуют ремонта. В первом и втором подъезде площадки входа из подъезда находиться ниже отметки проезда. На некоторых площадках повреждено покрытие и бетонные ступени разрушены от времени. По заданию Заказчика требуется демонтаж бетонных плит и ремонт крылец.

Существующая детская площадка находиться рядом со стоянкой автомобилей, в нарушении требований СанПиН 2.2.1/2.1.1.1200–03 табл. 7.1.1. Существующее оборудование детской площадки установлено в хаотичном порядке без соблюдения зон безопасности.

Пешеходная бетонная дорожка около первого подъезда частично разрушена и требует замены. Подпорная стенка в конце дома со стороны подъездов разрушена. Данная конструкция требует замены. Требуется выкорчевать пять деревьев, которые мешают расширению проезда. Общие данные (продолжение)

2. Описание и обоснование проектного решения с перечнем работ и мероприятий, предлагаемых к выполнению. 2.1. Архитектурно-планировочное решение дизайн-проекта

В рамках дизайн-проекта были внесены изменения в существующий генплан участка благоустройства. Объединение и расширение автостоянки, согласно требованиям СанПиН 2.2.1/2.1.1.1200-03, на расстоянии 15 м от окон жилых домов. Новая стоянка запроектирована на 30 машино-мест, включая одно место для инвалида колясочника.

Оборудована площадка для мусорных контейнеров с соблюдение санитарно-защитной зоны –20 м. Для проезда пожарной техники сохранен существующий выезд с улицы Первомайской. Выполнено уширение проезда до 4,0 м. Он становиться одинаковым по ширине на всем протяжении.

Со стороны первого подъезда проложена новая асфальтобетонная дорожка шириной 1,5 м взамен старой бетонной. Эта дорожка частично находиться на территории благоустройства 18,7 м и частично выходит за пределы благоустройства. Это выполнено по заданию Заказчика.

Откорректированы размеры и положение етской площадки. Она отодвинута на расстояние 50 метров от стоянки автомобилей и на 20 метров от площадки для мусорных контейнеров. Новая площадка запроектирована с песчаным покрытием и отгорожена от проездов рядовым кустарником. Установка нового оборудования для детской площадки с соблюдением зон безопасности.

Площадки для отдыха и спорта находятся на территории общего пользования – это парк "Солнечный" на расстоянии 160 м. и скейт–парк на расстоянии 200 м.

В проекте предусмотрена замена части существующей подпорной стенки на новую из монолитного железобетона с металлическим ограждением.

Схема водоотвода с площадки оставлена без изменений.

В проекте сохранено существующее уличное освещение.

В дизайн-проекте запроектированы новые крыльца для 1–10 подъездов взамен старых. Для 1–5 подъездов выполнены бетонные площадки вместо старых бетонных плит и асфальтобетонные площадки под уклоном к проезду. Для подъездов 6–10 разработаны схемы крылец со ступенями и пандусами для колясок из железобетонных конструкций. На крыльцах предусмотрено ограждение и место для скамьи.

В рамках благоустройства предусмотрено выполнить следующие пункты.

Укладка нового асфальтобетонного покрытия проездов и стоянки. Установка бордюра из бортового камня БР 100.30.15.

Уширение проезда до 4,0 м.

Устройство площадки для мусорных контейнеров.

Устройство пешеходного тротуара вдоль дома с установкой бордюра из бортового камня БР 100.20.8 и понижениями бордюра для МГН.

Возведение новой части для подпорной стенки взамен разрушенной.

Создание новой детской площадки и установка малых форм для детской площадки.

Устройство пешеходной дорожки из асфальтобетона с установкой бордюра из бортового камня БР 100.20.8. Выкорчевывание деревьев – 5шт.

Озеленение. Проектом предусмотрено озеленение в виде посева газонных трав, посадки пяти новых деревьев (в замен выкорчеванных) и рядового кистарника вокриг детской площадки.

Возведение новых крылец перед подъездами.

						14 – 20 – Д	7			
Изм.	Кол. уч.	Лист	№ док.	Подп.	Дата	Благоустройство дворовой территории по адресу: р. п. Горный, Тогучинского района, НСО, по ул. Советской,17				
							Стадия	Лист	Листов	
						Дизайн-проект	ДП	1		
Выполнил Проверил Н.контроль		Богданова Клюева Башаева		Dogont	40.2 020 } ≈	Общие данные	000	"Анта	pec"	

Общие данные (окончание)

3. Предложения по обеспечению доступности для маломобильных групп населения, по сезонному использованию территории и др.

В целях беспрепятственного, безопасного и удобного передвижения МГН по участку в границах благоустройства предусмотрены необходимые и достаточные мероприятия для обеспечения непрерывной связи с внешними, по отношению к участку, транспортными и пешеходными коммуникациями, остановочными пунктами пассажирского транспорта общего пользования.

В дизайн –проекте выполнено устройство парковочного места для МГН с нормативным габаритом 6,0х3,5 м и обозначением разметкой со знаком «инвалид». Вдоль дома запроектирован тротуар шириной не менее 1,2 м. Перед крыльцами выполнено понижение бортового камня и создание пандуса с уклоном не более 12%. Проектом обеспечивается максимальная высота тротуара в местах понижения над проездом 0,015 м. В подъезды 1–5 обеспечен свободный доступ для МГН. В подъезды 6–10 доступ возможет с площадок крылец 1–5 по отмостке вдоль здания.

Ведомость основных показателей развития территории

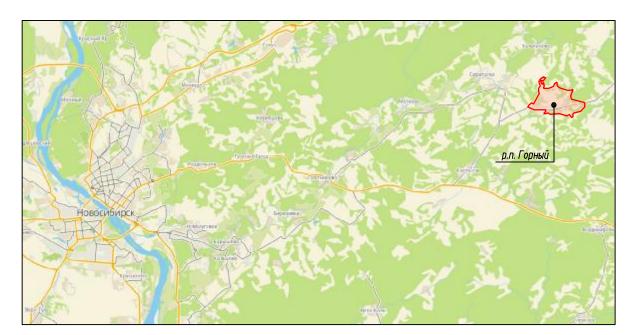
Nº n∕n	Наименование показателя	Ед. измер.	Площадь, м2	Примечание
1	Площадь нового асфальтобетонного покрытия проездов и стоянки	м2	1749.0	
2	Площадь нового асфальтобетоннного тротуара	м2	180.5	
3	Площадь детской площадки (песчаное покрытие)	м2	334.5	
4	Площадь пешеходной дорожки (αсфальтоδетонное покрытие)	м2	<i>36.0</i>	
5	Площадь озеленения (посев трав)	м2	1687.4	
6	Площадь занятая крыльцами 1–10 и новой подпорной стенкой в границах благоустройства	м2	134.6	
7	Площадь в границах участка благоустройства	м2	4122.0	
8	Бетонная площадка на крылецах 1–5 подъезда (не входит в границы благоустройства)	м2	21.0	
9	Покрытие из асфальтобетона (дорожное) за пределами благоустройства 17 и 19 домов	м2	21.0	
10	Площадь благоустройства	м2	42.0	

Ведомость чертежей основного комплекта

/lucm	Наименование	Примечание
1	Общие данные (начало)	
2	Общие данные (окончание). Ведомость чертежей основного комплекта. Основные показатели развития территории.	
3	Ситуационная схема	
4	Фотофиксация участка	
5	Схема существующего участка М 1:500	
6	Согласованная схема участка благоустройства	
7	Схема демонтажа М 1:500	
8	Схема генплана М 1:500	
9	Схема благоустройства М1:500	
10	Эскизы малых архитектурных форм. Ведомость малых архитектурных форм и переносных изделий	
11	Конструкции покрытий	
12	Схемы крылец подъездов 1 – 5	
13	Схемы крылец подъездов 6 и 7	
14	Схемы крылец подъездов 8 и 9	
15	Схема крыльца 10 и подпорной стенки	
16	Визуализация. Вид 1	
17	Визуализация. Вид 2, 3, 4	
18	Визуализация. Вид 5, 6, 7	
19	Визуализация. Вид 8, 9, 10	

						14-20-Д1	7			
						Благоустройство дворовой территории по адресу: р. п. Горный, Тогучинского района, НСО,				
Изм.	Кол. уч.	/lucm	№ док.	Подп.	Дата	по ул. Советской,17				
							Стадия	∕lucm	Листов	
						Дизайн-проект	ДП	2		
Выполнил Богданова			1/3/10 1 1012020		Ведомость чертежей основного комплекта.	000 // 4 //				
Пров Н.кон	ерил нтроль	Клюе Баша		Deal	} ?	Основные показатели развития территории.	000	000 "Антарес"		


Ситуационная схема р.п. Горный относительно города Новосибирска.



Ситуационная схема р.п. Горный



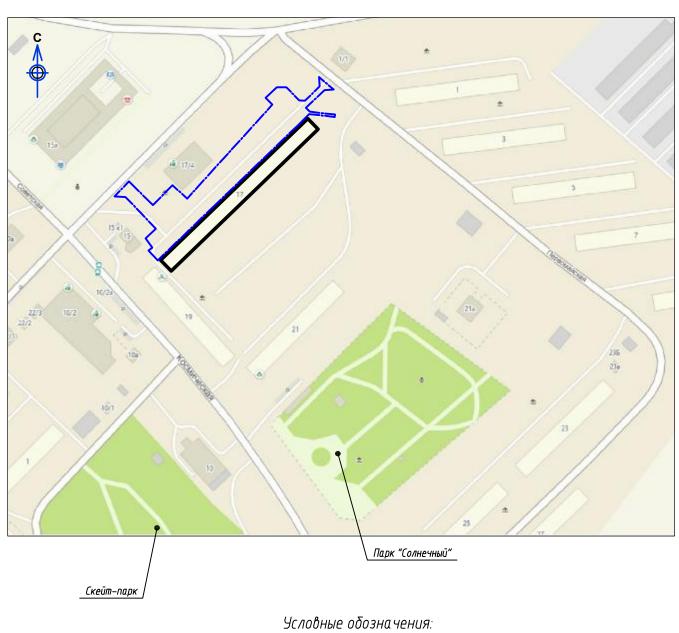
Ситуационная схема дома по ул. Советская, 19.



– существующее здание, для которого выполняется благоустройство территории;

– граница участка благоустройства.

						14-20-Д1	7				
Изм.	Кол. уч.	/lucm	№ док.	Подп.	Дата	Благоустройство дворовой территории по адресу: р. п. Горный, Тогучинского района, НСО, по ул. Советской,17					
							Стадия	Лист	Листов		
						Дизайн-проект	ДП	3			
Пров	Выполнил Богданова Проверил Клюева Н.контроль Башаева		ва 🥻	possont Dec	40.2 020 }	Ситуационная схема	000 "Антарес"				

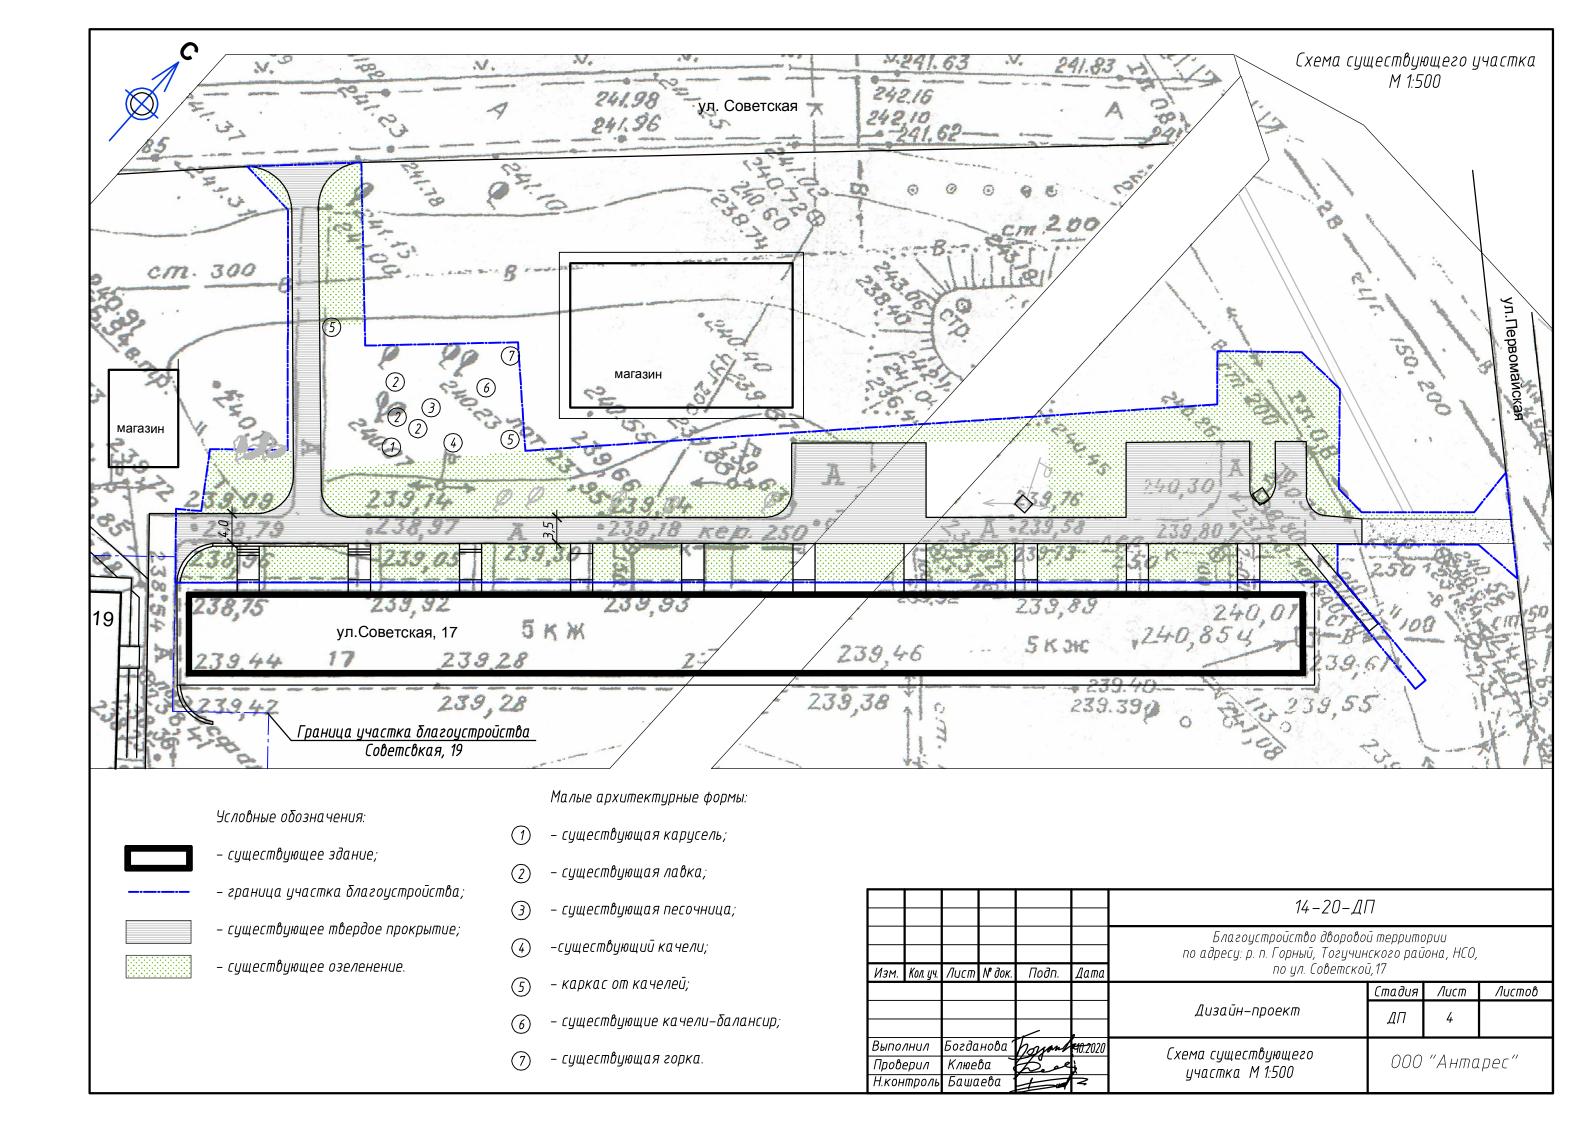

Фотофиксация участка





Фото 6






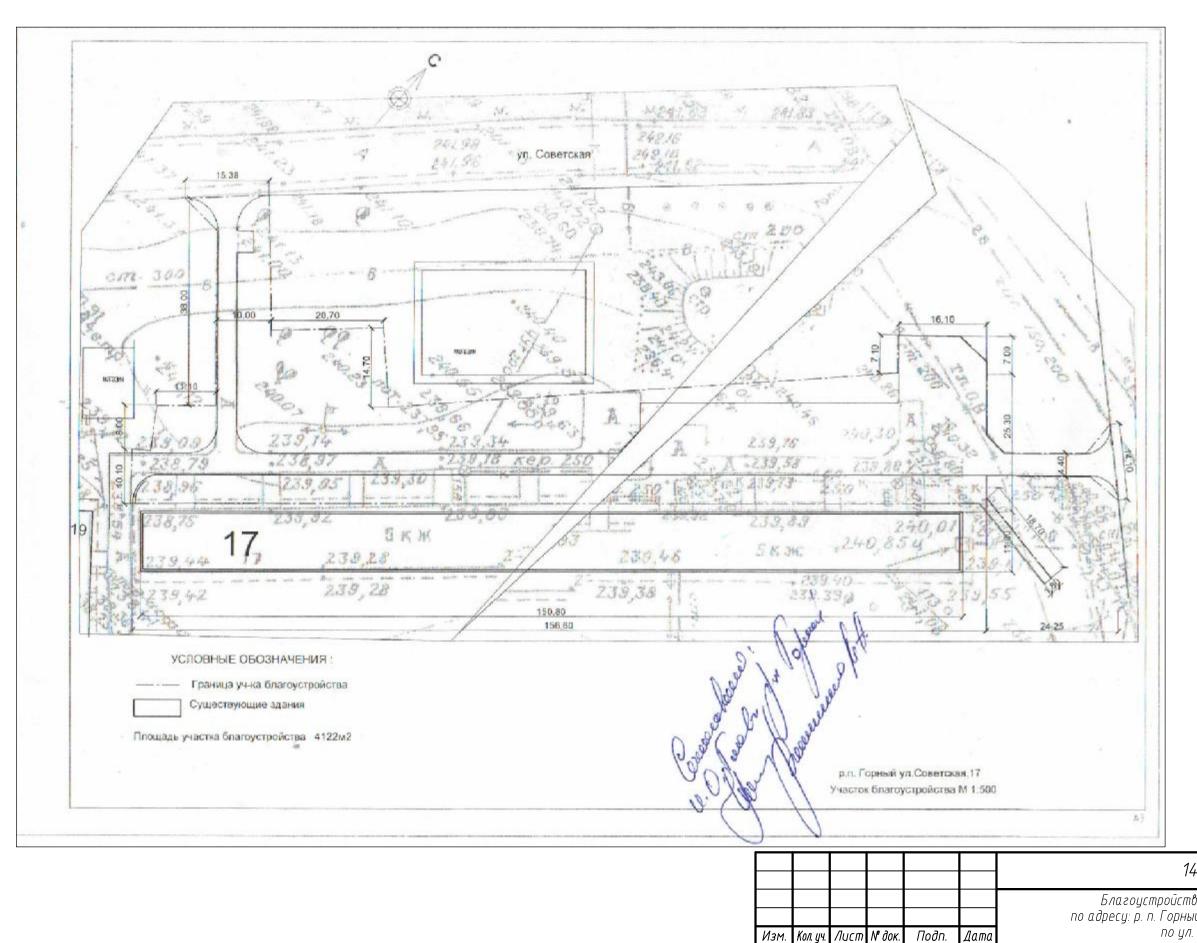

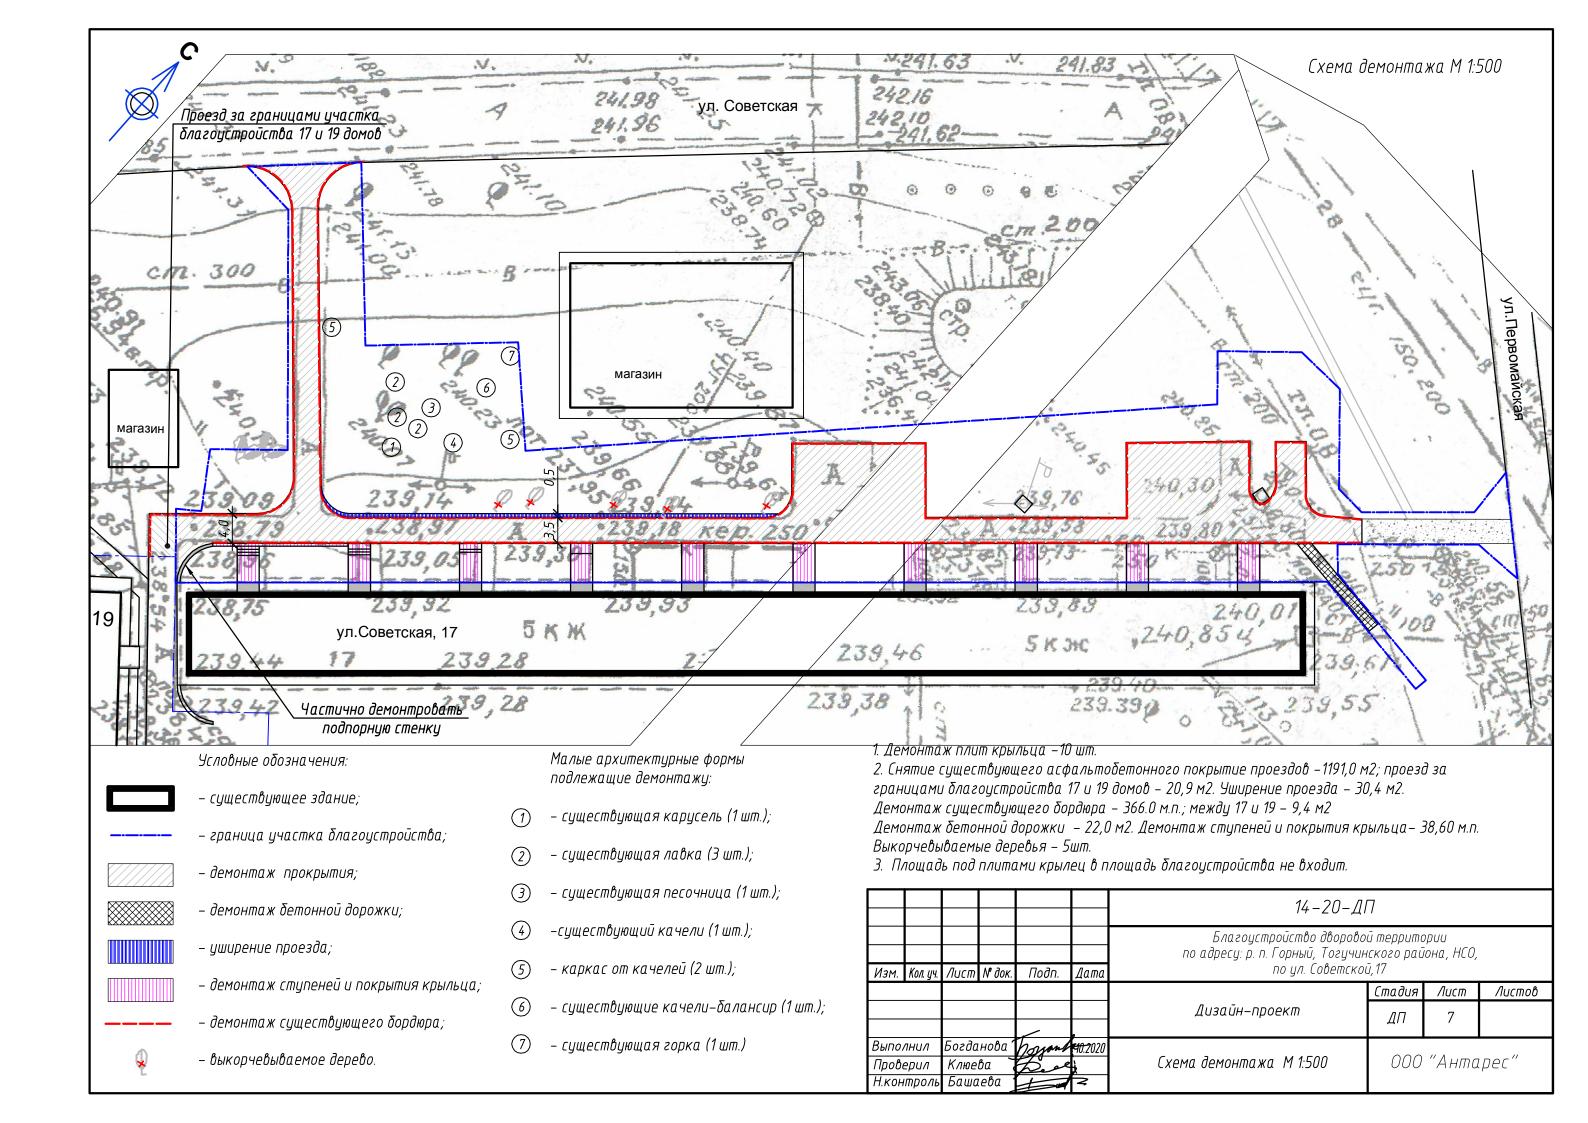



Фото 4 Фото 5


						14-20-Д1	14-20-ДП					
						Благоустройство дворовой территории по адресу: р. п. Горный, Тогучинского района, НСО,						
Изм.	Кол. уч.	Лист	№ док.	Подп.	Дата	по ул. Советског	≘тской,17					
							Стадия	/lucm	Листов			
						Дизайн-проект	ДП	5				
Выпо	лнил	Богда	нова 1	Dozans	40.2 020							
Пров		Клюе		Deal	J.	Фотофиксация участка	000	"Анта	.pec"			
Н.кон	троль	Баша	ева ј	and the same of th	7							



						14 – 20 – Ді	Π				
Изм.	Кол. уч.	Лист	№ док.	Подп.	Дата						
							Стадия	Лист	Листов		
				/		Дизайн-проект	ДП	6			
Выполнил Богданова Прумя Проверил Клюева Н.контроль Башаева		40.2 020 } ≈	Согласованная схема участка благоустройства	pec"							



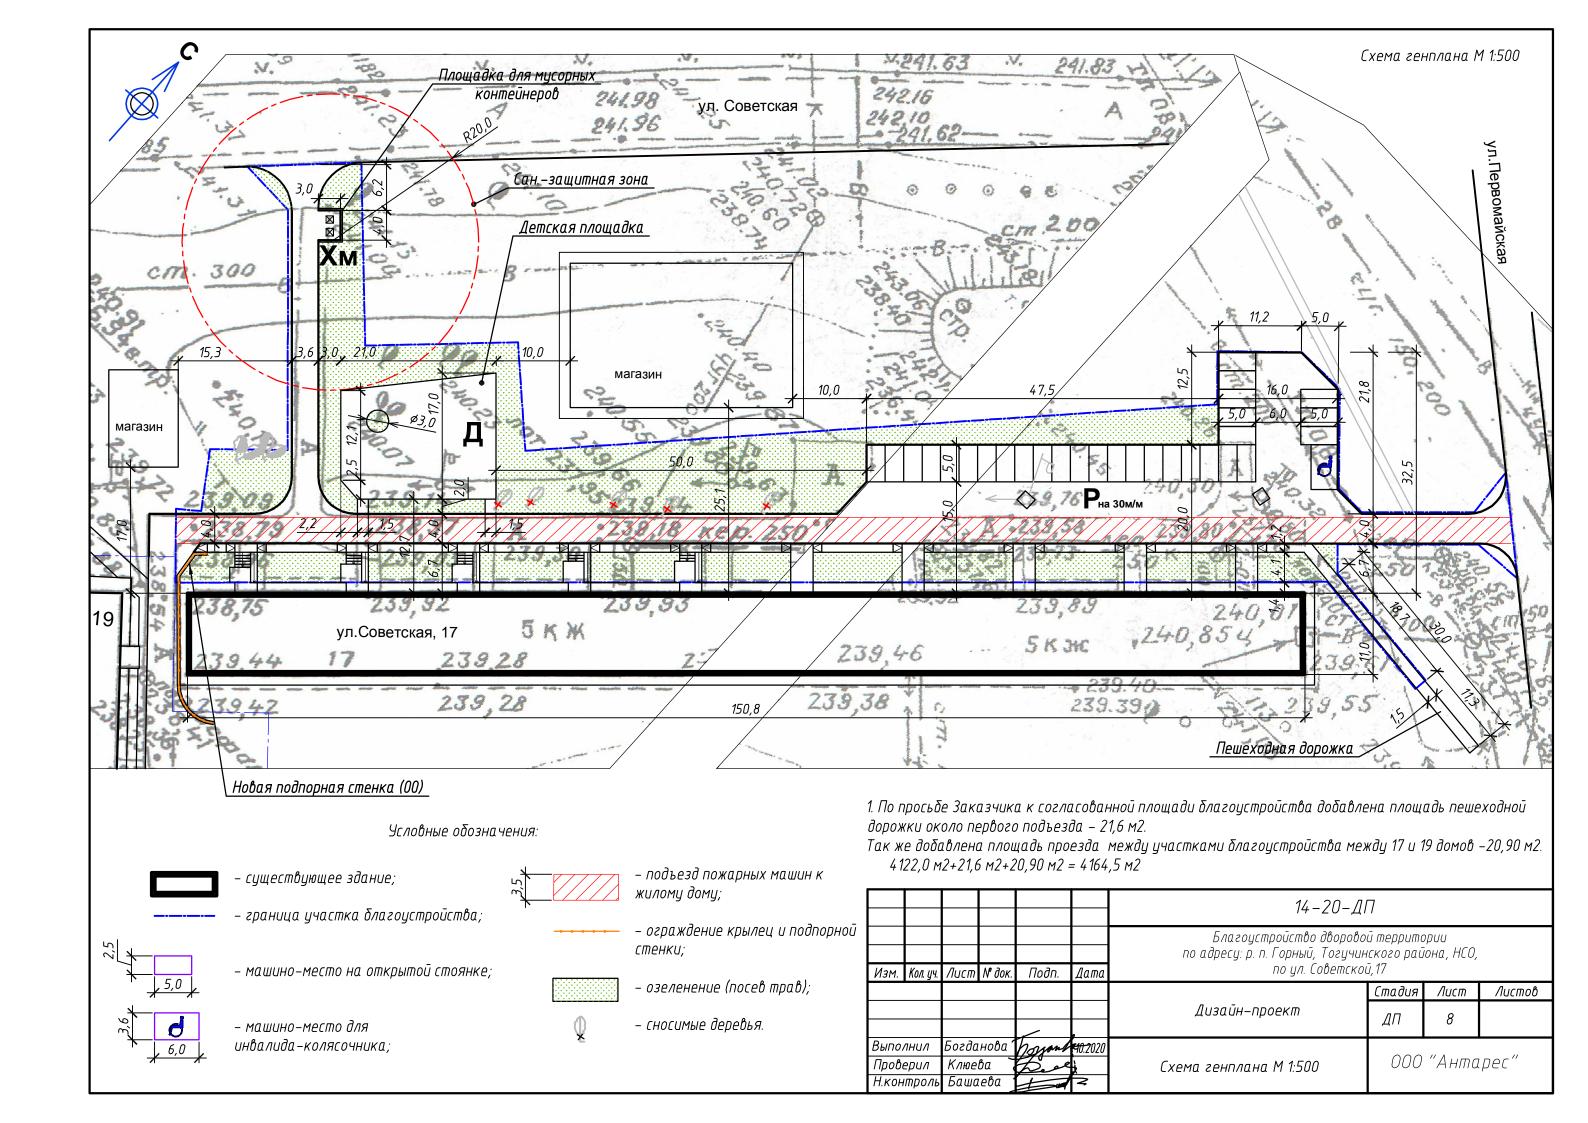

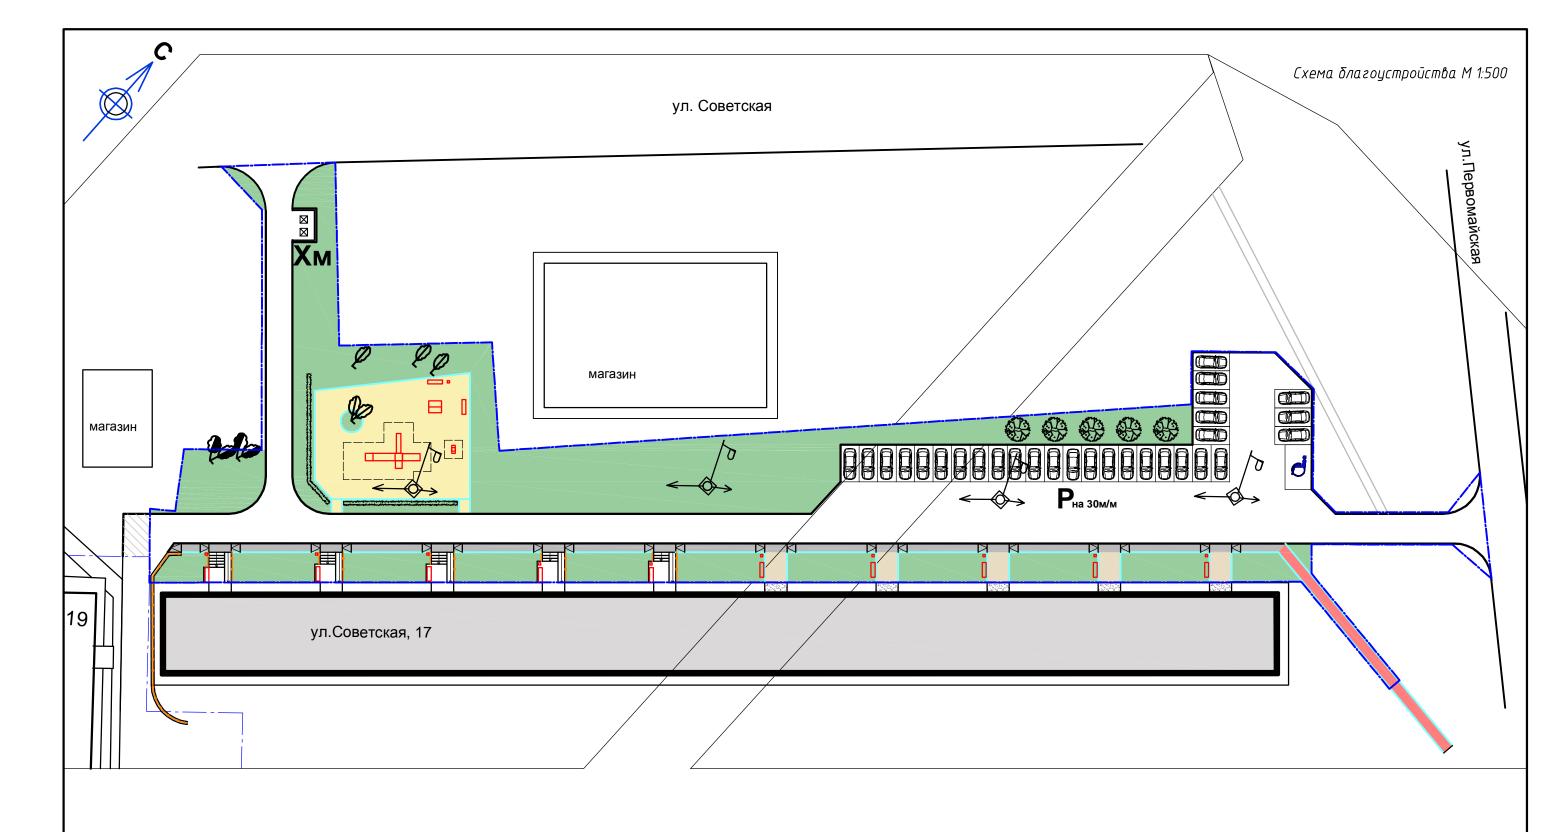

- 1. "Ведомость тротуаров, дорожек и площадок" лист 9.2
- 2. "Ведомость элементов озеленения" лист 9.2
- 3. "Ведомость малых архитектурных форм и переносных изделий" лист 10.
- 4. Уточнить местоположение опор уличного освещения напротив первого и третьего подъездов по месту. В зависимости от их местоположения скорректировать разметку машиномест в длинном пяди.
- 5. Вокруг опоры уличного освещения выполнить защитный "островок" размером 1,0х1,0 м из бортового камня БР 100.30.15 ГОСТ 6665–91 с покрытием из асфальтобетона. Расход на один "остров" –4 шт.
- На "остров" вокруг опоры установить защитное металлическое ограждение из стальной трубы квадратного сечения 40х4. Количество стоек 6 шт. Длинна одного ограждения 3,15 м.п.

			l			4/ 00 5				
						14-20-ДП				
142.1	V	7	AR 2	П. 3-		Благоустройство дворовой территории по адресу: р. п. Горный, Тогучинского района, НСО, по ул. Советской,17				
Изм.	Кол. уч.	/IUCM	№ док.	Подп.	Дата	no gn. codenicko				
						//	Стадия	Лист	Листов	
						Дизайн-проект	ДП	9	2	
Выпо. Пров		Богда Клюе		pyont	40.2 020 1	Схема благоустройства М 1:500	000 "Антарес"		.חפר"	
	троль Ітроль			1	}	слена внагодстроастой гт 1.500				

Условные обозначения: - существующее здание; – граница участка благоустройства; – покрытия из асфальтобетона (дорожное); – покрытия тротуара из асфальтобетона, – покрытие пешеходной дорожки из асфальтобетона; – устройство бордюрного камня БР100.30.15; – устройство бордюрного камня БР100.20.8; – бетонная площадка на крыльцах 1–5; – асфальтобетонное покрытие площадок на крыльцах 1–5; – покрытие песчаное для детской игровой площадки;

– озеленение (посев трав);

– посадка новых деревьев;

посадки 0,5 м;

– рядовой кустарник, ширина 0,5 м, шаг

– ограждение откоса и крылец;

– существующие уличные фонари.

Схема защитного "островка"

K-12.2;

- скамья Б-04.1;

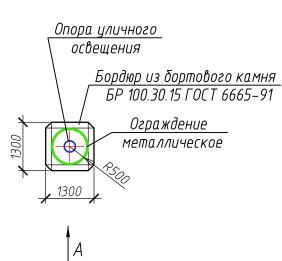
- урна *Б*-15.8.

Малые архитектурные формы:


– игровой комплекс ИК-0.9;

– песочница с навесом Д-02.3;

– качалка на пружине «Рыбка»



Вид А

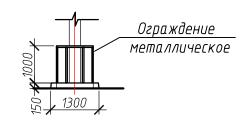

Ведомость тротуаров, дорожек и площадок

Поз.	Наименование	Tun	Площадь покрытия, м2	Примечание
1	Покрытие из асфальтобетона (дорожное)	1	1749.0	
	с бордюром из бортового камня БР 100.30.15 ГОСТ 6665-91		502.0	м.п.
2	Асфальтобетонный тротуар	//	180.5	
	с бордюром из бортового камня БР 100.20.8 ГОСТ 6665-91		118.0	м.п.
3	Покрытие песчаное для детской площадки	///	334.5	
	с бордюром из бортового камня БР 100.20.8 ГОСТ 6665-91		390.0	м.п.
4	Пешеходная дорожка с асфальтобетонным покрытием в границах участка	IV	36.0	
	с бордюром из бортового камня БР 100.20.8 ГОСТ 6665-91		48.0	м.п.
5	Пешеходная дорожка с асфальтобетонным покрытием в границах участка	IV	17.0	
	с бордюром из бортового камня БР 100.20.8 ГОСТ 6665-91		23.0	м.п.
6	Покрытие площадок крыльца 1–5 подъезда из асфальтобетона	///	61.5	М.П.
	с бордюром из бортового камня БР 100.20.8 ГОСТ 6665-91		41.0	м.п.
7	Бетонная площадка на крылецах 1–5 подъезда (не входит в границы благоустройства)	-	21.0	
8	Покрытие из асфальтобетона (дорожное) за пределами благоустройства 17 и 19 домов	1	21.0	
	с бордюром из бортового камня БР 100.30.15 ГОСТ 6665-91		10.0	М.П.

Ведомость элементов озеленения

Поз.	Наименование породы или вида насаждения	Воз- раст, лет	Кол.	Примечание
1	Рябина обыкновенная	5	5	Саженец
2	Спирея японская	1	70	Саженец Диаметр кроны взрослого растения: 0,6 м. Высота взрослого растения: 0,6 – 0,8 м.
3	Газон обыкновенный (газонная трава)	-	1687.40	м2 Расход семян 40г/м2


Изм.	/lucm	№ докум.	Подп.	Дата

14-20-ДП 9.2

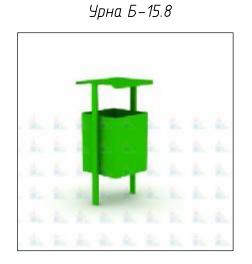Эскизы малых архитектурных форм








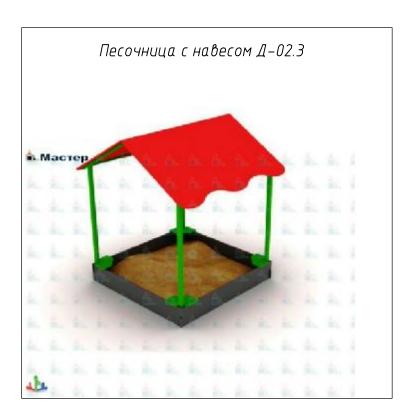1. В дизайн-проекте приняты малые архитектурные формы производителя 000 "Мастер" (г. Красноярск). Оборудование должно соответствовать требованиям ГОСТ Р 52169–2012, ГОСТ Р 52301–2013, ГОСТ Р 52168–2012 и быть сертифицированным.






Ведомость малых архитектурных форм и переносных изделий

Поз.			Оδозн	1 чение		Наименование	Кол.		Примеч	иние	
1	ИК-0	9 (000	"Маст	ep")		Игровой комплекс Возраст: 6–14 лет Размеры, мм: H= 4400; L= 8340; B= 4700; Высота ската: 1500 мм.	1	Устанавливать на фундамент			
2	K-12	2 (000	"Маст	ер)		Качалка на пружине «Рыбка» Возраст: 3–7 лет Размеры, мм: H= 880; L= 470; B= 1070	1		навливать амент	на	
3	Д-02.3 (000 "Мастер")					Песочница с навесом Д-02.3 Возраст: 2-7 лет Размеры, мм: H= 1820; L= 1740; B= 1600	1	Устанавливать на фундамент			
4	Б-15.	8 (000	" Маст	ер")		Урна Размеры, мм: H= 800; L= 340; B= 380	11	Фундамент			
5	Скамі	ья Б-0	4.1			Скамья Размеры, мм: H= 830; L= 1970; B= 530;	12	у Устанавливать на фундамент			
						14-20-	14-20-ДП				
Изм.	13M. Кол. уч. Лист N° док. Подп. Дата					Благоустройство дворо по адресу: р. п. Горный, Тогу по ул. Советс	чинск	ого рай			
							(тадия	Лист	Листов	
			Дизайн-проект		ДП	10					
Пров	Выполнил Богданова Помента (40.2020) Проверил Клюева Н.контроль Башаева				40.2 020 } ≈	Эскизы малых архитектурных форм. Ведомость малых архитектурных форг и переносных изделий	•			pec"	

Покрытие из асфальтобетона (дорожное). Тип I

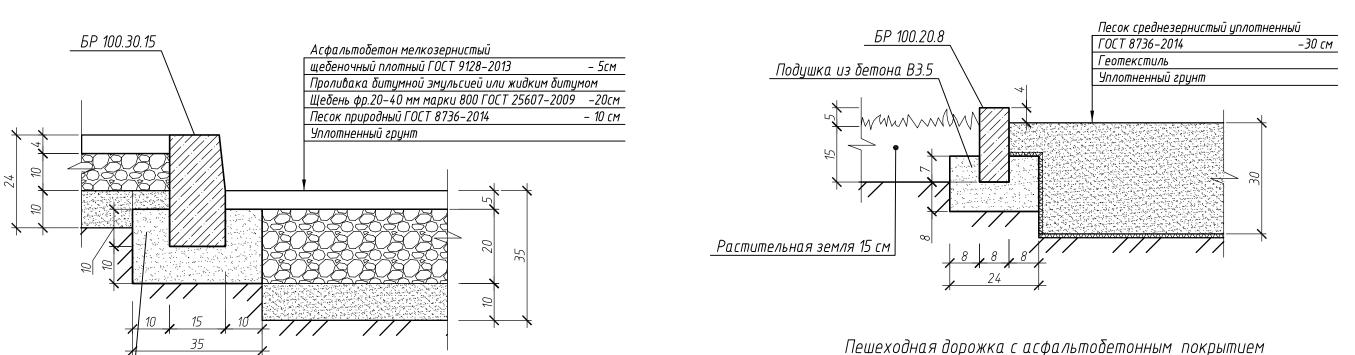Детская площадка с песчаным покрытием Тип III



Тип IV Подушка из бетона ВЗ.5



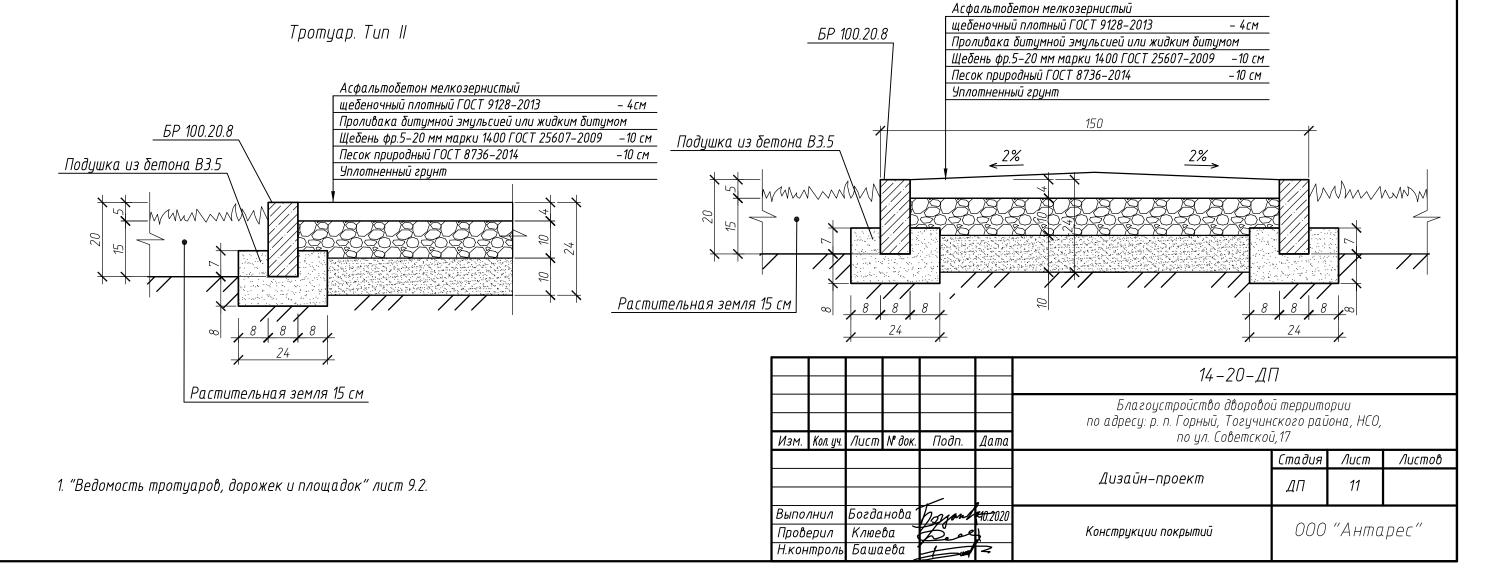


Схема крылец подъездов 1 – 5

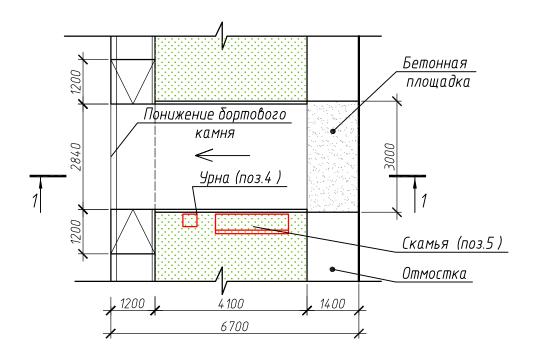

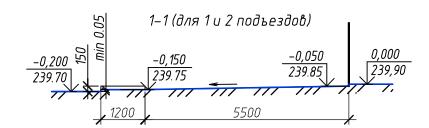







Фото 11. Подъезд 5.



Фото 7. Подъезд 1.

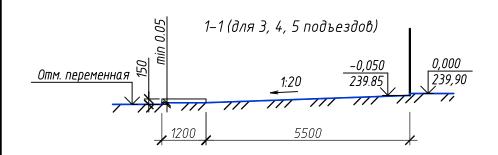

Фото 8. Подъезд 2.

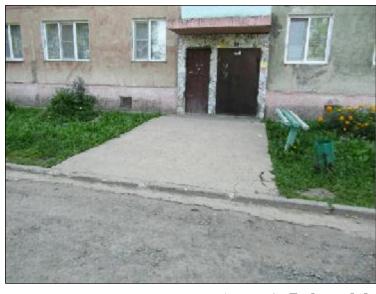

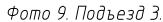


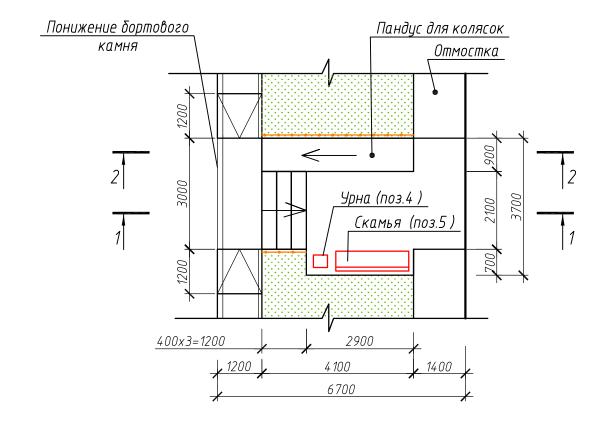



Фото 10. Подъезд 4.

- 1. Ж/б конструкции крылец в рамках дизайн-проекта не разрабатываются.
- 2. Площадка крыльца из асфальтобетона мелкозернистого щебеночного плотного ГОСТ 9128–2013
- 3. За отметку нуля для крылец принята отметка "чистого" пола тамбура которая соответствует абсолютной отметке 239.90.
- 4. Уклон пандусов для МГН не более 12%.
- 5. "Ведомость малых архитектурных форм и переносных изделий" лист 10

						14-20-ДП						
Изм.	Кол. уч.	Лист	№ док.	Подп.	Дата	Благоустройство дворовой территории по адресу: р. п. Горный, Тогучинского района, НСО, по ул. Советской,17						
							Стадия	Лист	Листов			
						Дизайн-проект	ДП	12				
Выпо Пров Н.кон		Клюе	ва ,	Doyant Deel	40.2 020 } ≈	Схемы крылец подъездов 1 – 5	000 "Антарес"		lpec"			

Схема крылец подъездов 6 и 7



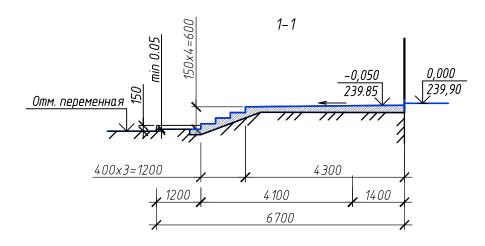

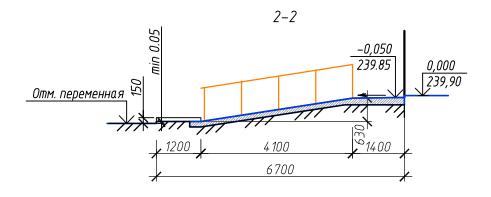




Фото 11. Подъезд 6.

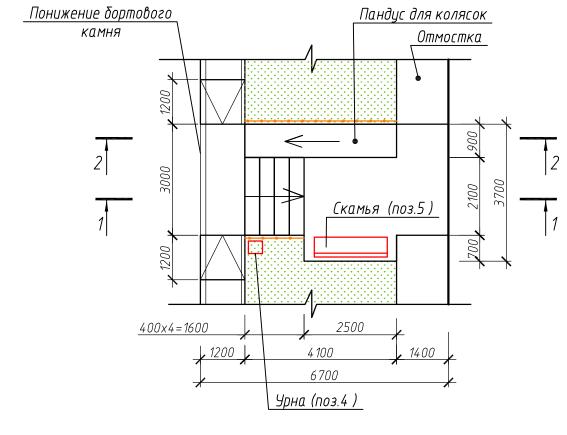



Фото 13. Подъезд 7.

- 1. Ж/б конструкции крылец в рамках дизайн-проекта не разрабатываются.
- 2. Поверхности ступеней и площадок крыльца без отделки.
- 3. За отметку нуля для крылец принята отметка "чистого" пола тамбура которая соответствует абсолютной отметке 239.90.
- 4. Уклон пандусов для МГН не более 12%.
- 5. Ограждение крылец 6 и 7 металлическое. Высота 0,9 м, шаг стоек 1,0 м. Длина ограждения по крыльцу 6 5,5 м.п.; по крыльцу 7 5,5 м.п. Устанавливать на ж/б конструкции.
- 6. "Ведомость малых архитектурных форм и переносных изделий" лист 10

						14-20-ДП						
Изм.	Кол. уч.	/lucm	№ док.	Подп.	Дата	Благоустройство дворовой территории по адресу: р. п. Горный, Тогучинского района, НСО, по ул. Советской,17						
							Стадия	Лист	Листов			
						Дизайн-проект	ДП	13				
	лнил ерил нтроль	Клюе	ва ,	Del Del	40.2 020 } ≥	Схемы крылец подъездов 6 и 7	000 "Антарес"					

Схема крылец подъездов 8 и 9



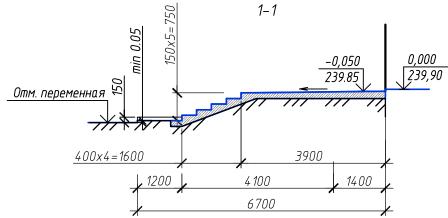

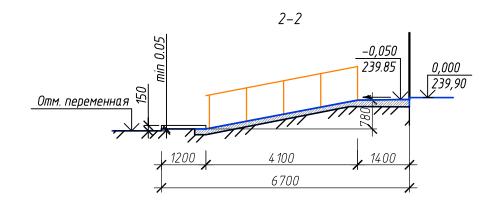




Фото 14. Подъезд 8.



Фото 15. Подъезд 9.

- 1. Ж/б конструкции крылец в рамках дизайн-проекта не разрабатываются.
- 2. Поверхности ступеней и площадок крыльца без отделки.
- 3. За отметку нуля для крылец принята отметка "чистого" пола тамбура которая соответствует абсолютной отметке 239.90.
- 4. Уклон пандусов для МГН не более 12%.
- 5. Ограждение крылец 8 и 9 металлическое. Высота 0,9 м, шаг стоек 1,0 м. Длина ограждения по крыльцу 8 5,9 м.п.; по крыльцу 9 –5,9 м.п. Устанавливать на ж/б конструкции.
- 6. "Ведомость малых архитектурных форм и переносных изделий" лист 10

						14-20-ДП						
Изм.	Кол. уч.	Лист	№ док.	Подп.	Дата	Благоустройство дворовой территории по адресу: р. п. Горный, Тогучинского района, НСО, по ул. Советской,17						
							Стадия	Лист	Листов			
						Дизайн-проект	ДП	14				
Выпо Пров Н.кон		Клюе	ва ,	Deser Land	40.2 020 } ≈	Схемы крылец подъездов 8 и 9	000 "Антарес"		.pec"			

Схема крыльца 10 и подпорной стенки



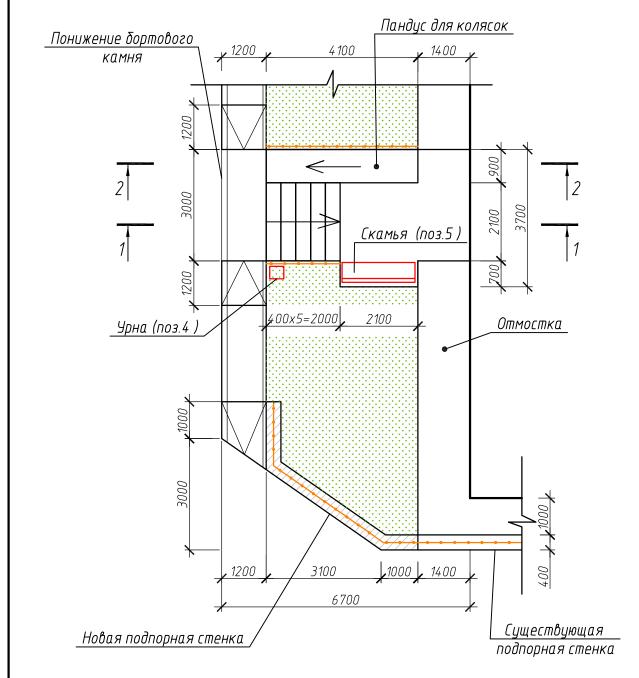




Фото 16. Подъезд 10.

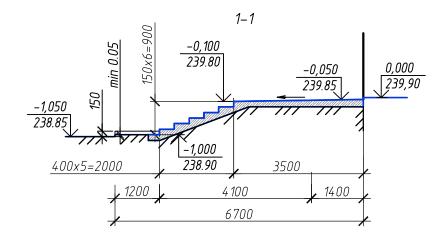

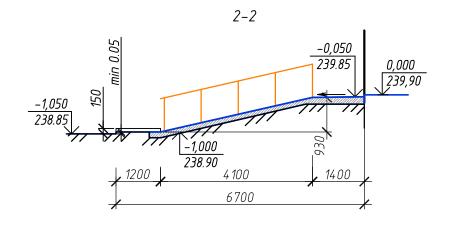

- 1. Ж/б конструкции крылец в рамках дизайн-проекта не разрабатываются.
- 2. Поверхности ступеней и площадок крыльца без отделки.
- 3. За отметку нуля для крылец принята отметка "чистого" пола тамбура которая соответствует абсолютной отметке 239.90.
- 4. Уклон пандусов для МГН не более 12%.
- 5. Ограждение крыльца 10 и подпорной стенки металлическое. Высота 0,9 м, шаг стоек 1,0 м. Длина ограждения по крыльцу 6,3 м.п. Длина по подпорной стенке –25,0 м.п. Устанавливать на ж/б конструкции.
- 6. "Ведомость малых архитектурных форм и переносных изделий" лист 10

						14-20-ДП						
Изм.	Кол. уч.	/lucm	№ док.	Подп.	Дата	Благоустройство дворовой территории по адресу: р. п. Горный, Тогучинского района, НСО, по ул. Советской,17						
							Стадия	Лист	Листов			
						Дизайн-проект	ДП	15				
	лнил ерил нтроль	Клюе		hoyans Dec	€ .2020	Схема крыльца 10 и подпорной стенки	000 "Антарес"					

Визуализация. Вид 1.



						14-20-Д	14-20-ДП						
Изм.	Кол. уч.	/lucm	№ док.	Подп.	Дата	по адресу: р. п. Горный, Тогучин	Благоустройство дворовой территории по адресу: р. п. Горный, Тогучинского района, НСО, по ул. Советской,17						
							Стадия	Лист	Листов				
						Дизайн-проект	ДП	16					
Выпо Пров Н.кон		Клюе	ва 🧸	Dogant Del	40.2 020 } ≈	Визуализация. Вид 1.	000 "Антарес"		lpec"				

Визуализация. Вид 3.





Визуализация. Вид 4.



						14-20-ДП					
14	<i>V</i>		A# 2	7.3-		Благоустройство дворовой территории по адресу: р. п. Горный, Тогучинского района, НСО, по ул. Советской,17					
ИЗМ.	Кол. уч.	/Iucm	№ OOK.	Подп.	Дата	no gn. codenickou	110 y/i. Codellickou, i/				
							Стадия	∕lucm	Λυстов		
						Дизайн-проект	ДП	17			
Выпол	ыполнил Богданова Томом 40.2020		000								
Прове	≘рил			"Анта	рес"						
Н.кон	троль	Баша	ева		N٠						

Визуализация. Вид 5.



ия. Вид 5. Визуализация. Вид 6.



Визуализация. Вид 7.



						14-20-ДП						
14	V		AR 2	<i>[</i>]. 2-		Благоустройство дворовой территории по адресу: р. п. Горный, Тогучинского района, НСО, по ул. Советской,17						
ИЗМ.	<i>Кол. уч.</i>	/IUCM	№ док.	Подп.	Дата	The ghi. Coochicket						
							Стадия	Nucm	Λυстов			
						Дизайн-проект	ДП	18				
Выполнил Богданова		нова 1	Dossant	40.2 020								
-	поверил Клюева 📜		Deal	<u> </u>	Визуализация. Вид 5, 6, 7.	000 "Антарес"						
Н.кон	троль	Баша	ева	- June	7							

Визуализация. Вид 8.



Визуализация. Вид 9.



Визуализация. Вид 10.



						14-20-ДП					
						Благоустройство дворовой территории по адресу: р. п. Горный, Тогучинского района, НСО,					
Изм.	Кол. уч.	/lucm	№ док.	Подп.	Дата	по ул. Советской	по ул. Советской,17				
							Стадия	∕lucm	Λυςποδ		
				1		Дизайн-проект	ДП	19			
Выполнил Е		Богданова 7		hosant	40.2 020						
Проверил Клюева Н.контроль Башаева		Dool	₹	Визуализация. Вид 8, 9, 10.	000	000 "Антарес"					