Общество с ограниченной ответственностью «Творческая группа архитектора Буслаева»

Россия, 630501, Новосибирская область, р.п. Краснообск, ул.СибНИИкормов, офис 444 СРО СОЮЗ "ГИЛЬДИЯ ПРОЕКТИРОВЩИКОВ СИБИРИ" ИНН 5402038099 КПП 540201001

Застройщик/ технический заказчик: ТСЖ "Арина"

Придомовая территория многоквартирного дома по адресу: р.п. Краснообск, дом 203

ПРОЕКТНАЯ ДОКУМЕНТАЦИЯ

Раздел 2. Схема планировочной организации земельного участка ABCD-TA/21.07 -ПЗУ

Том 2

Общество с ограниченной ответственностью «Творческая группа архитектора Буслаева»

Россия, 630501, Новосибирская область, р.п. Краснообск, ул.СибНИИкормов, офис 444 СРО СОЮЗ "ГИЛЬДИЯ ПРОЕКТИРОВЩИКОВ СИБИРИ" ИНН 5402038099 КПП 540201001

Застройщик/ технический заказчик: ТСЖ "Арина"

Придомовая территория многоквартирного дома по адресу: р.п. Краснообск, дом 203

ПРОЕКТНАЯ ДОКУМЕНТАЦИЯ

Раздел 2. Схема планировочной организации земельного участка ABCD-TA/21.07 -ПЗУ

Том 2

Директор

Главный инженер проекта



А. Г. Буслаев

А. Г. Буслаев

Примечание

Содержание тома 2 (АВСD-ТА/21.07 -ПЗУ-С)

Обозначение

Подпись и дата

Взамен инв. № | Инв. № дубл.

Подпись и дата

Инв. № подл.

ABCI	D-TA/21.07 -I	ПЗУ-С	Co	одержание тома 2.			2-3		
ABO	CD-TA/21.07	- СП	Co	остав проектной документации.			4		
	CD-TA/21.07 CD-TA/21.07		Те а) пр ка б) ка ст в) уч со ре до г) уч д) те чи	остав проектной документации. жкстовая часть: Характеристика земельного участка, редоставленного для размещения объекта питального строительства. Обоснование границ санитарно-защитных зонитального роительства в пределах границ земельного учоствоснование планировочной организации земестка в ответствии с градостроительным и технически гламентами либо кументами об использовании земельного участвехнико-экономические показатели земельнастка Обоснование решений по инженерной подгот рритории, в том сле решений по инженерной защите территоратьектов капитального	настка. мельного им стка. ного	3	4 5-8		
			ст пр па е) пл ж) з) пр ра об	строительства от последствий опасных геологических процессов, паводковых, поверхностных и грунтовых вод. е) Описание организации рельефа вертикальной планировкой. ж) Описание решений по благоустройству территории. з) Зонирование территории земельного участка, предоставленного для размещения объекта капитального строительства, обоснование функционального назначения и принципиальной схемы размещения зон,					
			вс по об ка пр и)	основание размещения зданий и сооружений помогательного, дсобного, складского и обслуживающего назнъектов питального строительства - для объектов оизводственного назначения Обоснование схем транспортных коммуникац	ачения)	0,			
	I I		вн гру	еспечивающих ешние (в том числе межцеховыю узоперевозки, - для тектов производственного назначения.	e)				
Mar 1/	Due- Ne-	П	Пас	ABCD-TA/21.07 -I	ПЗУ-С				
Изм. Кол.уч. ГАП Арх.	Лист №док. Буслаев Головинская		Дата		Стадия П	Лист 1	Листов		
Проверил Н. контр.	Буслаев Дрыжак	ell Egi-							

Наименование

	Обозначение	Наименование	Примечан
		к) Характеристика и технические показатели транспортных коммуникаций (при наличии таких коммуникаций) - для объектов производственного назначения. л) Обоснование схем транспортных коммуникаций, обеспечивающих внешний и внутренний подъезд к объекту капитального строительства, - для объектов непроизводственного назначения.	
ABO	CD-TA/21.07 -ПЗУ	Ситуационный план М 1:5000 Схема планировочной организации земельного участка М 1:500	Лист 2
ABO	CD-TA/21.07 -ПЗУ	Разбивочный план M 1:500	Лист 3
ABO	CD-TA/21.07 -ПЗУ	План организации рельефа. М 1:500	Лист 4
ABO	СD-ТА/21.07 -ПЗУ	План земляных масс. М 1:500	Лист 5
ABO	CD-TA/21.07 -ПЗУ	План демонтажа M 1:500	Лист 6
ABO	CD-TA/21.07 -ПЗУ	План благоустройства территории. План проездов, тротуаров и озеленения М 1:500	Лист 7
ABO	CD-TA/21.07 -ПЗУ	План расположения малых архитектурных форм и переносных изделий М 1:500	Лист 8
ABCD-TA/21.07 -ПЗУ		Схема организации и движения транспорта М 1:500.	Лист 9
AB(Схема 8-ми этапов строительства М 1:1000	
AB		Схема 8-ми этапов строительства M 1:1000	
AB			
	н. Лист №док. Под	ABCD-TA/21.07 -Π3У	
1зм. Кол.уч АП	Буслаев	АВСD-ТА/21.07 -ПЗУ п. Дата Стадия	Лист Лист
Ізм. Кол.уч	-	АВСD-TA/21.07 -ПЗУ л. Дата Стадия П	

Подпись и дата

Взамен инв. № | Инв. № дубл.

Подпись и дата

Инв. № подл.

СОСТАВ ПРОЕКТНОЙ ДОКУМЕНТАЦИИ (ABCD-TA/21.07 -CП)

Номер тома	Обозначение	Наименование	Приме- чание
1	ABCD-TA/21.07 -Π3	Раздел 1. Пояснительная записка	
2	ABCD-TA/21.07 -ПЗУ	Раздел 2. Схема планировочной организации земельного участка	
3	ABCD - TA/21.07- CM	Раздел 11. Смета на строительство объектов капитального строительства	

Подпись и дата										
Инв. № дубл.										
Взамен инв. №										
Подпись и дата										
Под							ABCD-TA/21.07 -0	СП		
	Изм.	Кол.уч.		№док.	Подп.	Дата				
=	ΓΑΠ		Бусла		_A			Стадия	Лист	Листов
701	Арх.		Голові	инская	July .			П	1.3	
Инв. № подл.	Прове	рил	Бусла	ев	(et)		Состав проектной документации.	000 "	'Творческа гектора Бу	ая группа
Ī	Н. кон		Дрыж	ак	EAST.			архит	гектора Бу	Славва
										Формат А4

а) Характеристика земельного участка, предоставленного для размещения объекта капитального строительства.

Придомовая территория 12 подъездного 9- этажного многоквартирного дома, площадь территории в границах проектирования: 20470,7 кв.м., общая площадь благоустраиваемого участка: 16284,8 кв.м., нуждается в комплексном благоустройстве, поскольку на указанной территории длительное время не проводились мероприятия по благоустройству дворовых подъездов, проездов, дорожек, площадок. «земли населенных пунктов», территория для обслуживания многоквартирного жилого дома;

- б) Обоснование границ санитарно-защитных зон объектов капитального строительства в пределах границ земельного участка. не требуется.
- в) Обоснование планировочной организации земельного участка в соответствии с градостроительным и техническим регламентами либо документами об использовании земельного участка.

Генеральный план и инженерные сети выполнены на инженерно-топографической съемке в масштабе М 1:500, (полевая корректура выполнена ООО "ИКЦ ГЕОГРАД" в августе 2020 г.) Инженерно-топографический план предоставлен государственным бюджетным учреждением Новосибирской области "Фонд пространственных данных Новосибирской области" ГБУ НСО "Геофонд НСО". Система высот - Балтийская 1977 г., система координат - МСК НСО.

г) Технико-экономические показатели земельного участка:

Территория участка в границах проектирования: 20470,7 кв.м. Общая площадь благоустройства 16284,8 кв. м., в т. ч. общая площадь проектируемого благоустройства 13012,1 кв. м. Площадь озеленения: 9868,0 кв.м.

Общий срок строительства - 8 месяцев в соответствии с СП 48.13330.2011 "СНиП 12-01-2004 Организация строительства"

Инв. № подл. Подпись и дата Взамен инв. № Инв. № дубл. Подпись и дата

Изм.	Лист	№ документа	Подпись	Дата

ABCD-TA/21.07 -ПЗУ

Технико-экономические показатели по этапам строительства

	№ этапа	Наименование этапа	Площади покрытий, кв.м.	Продолжительность работ,мес.	Приме- чание
	1	Общая площадь проектируемого благоустройства, в т.ч. по этапам:	13012,1	8	
		1 этап: устройство дорожного полотна вдоль дома №203, тротуар, придворовые подъезды	4792,6	2	
		2 этап: устройство детской площадки напротив подъезда №8 дома №203	2274,5	1	
		3 этап: устройство детской площадки напротив подъезда №3 дома №203	1427,9	1	
		4 этап: устройство спортивной площадки для взрослых напротив подъездов 4 и 5 дома №203),	467,2	1	
		5 этап: теннисный корт напротив подъезда №11 дома № 203	921,5	1	
		6 этап: спортивная площадка волейбольно- баскетбольная напротив подъезда №1 дома №203	1186,3	1	
		7 этап: благоустройство зон отдыха напротив подъезда №10 дома №20	879,9	0,5	
		8 этап: благоустройство зон отдыха напротив подъездов №4 и 5 дома №203	1062,2	0,5	
	2	Общая площадь проектируемых твердых покрытий, в т.ч. по этапам:	6164,2	8	
Подпись и дата		1 этап	3758,9	2	
ة Z		2 этап	743,3	1	
		3 этап	461,9	1 1	
		4 этап	203,0	1 1	
		5 этап	171,8	1 1	
-		6 этап	536,6 152,0	0,5	
Инв. Nº дубл.		7 этап 8 этап	136,7	0,5	
MHB.	3	Общая площадь проектируемого озелененения, в т.ч. по этапам:	6847,9	8	
읟		1 этап	1033,7	2	
Взамен инв.		2 этап	1531,2	1	
H N		3 этап	966,0	1	
aMe		4 этап	264,2	1	
ď		5 этап	749,7	1	
<u></u>		6 этап	649,7	1	
и дата		7 этап 8 этап	727,9 925,5	0,5 0,5	
Подпись и дата	4	Общий срок строительных работ		8	
подл.					

Изм. Лист

№ документа

Подпись Дата

д) Обоснование решений по инженерной подготовке территории, в том числе решений по инженерной защите территории и объектов капитального строительства от последствий опасных геологических процессов, паводковых, поверхностных и грунтовых вод.

Отвод поверхностных вод с территории комплекса производится открытым способом в существующую систему водоотвода. Опасные геологические процессы - отсутствуют

е) Описание организации рельефа вертикальной планировкой.

Вертикальная планировка решена с максимальным использованием существующего рельефа и нормативным уклоном для отвода поверхностных вод. План организации рельефа выполнен методом красных горизонталей, сечением рельефа через 0,5 м.

ж) Описание решений по благоустройству территории.

Концепция дизайна выполнена ООО «Творческая группа архитектора Буслаева» на основе задания ТСЖ «Арина» и представляет собой дизайн придомовой территории в тех частях, которые представляется рациональным изменить и улучшить, а именно:

- первый этап: ремонт всех твердых покрытий, ремонт проезда. Асфальтирование придомовой территории - это один из самых востребованных способов благоустройства комплекса многоэтажных многоквартирных жилых домов. Создание безбарьерного (в одном уровне с приподъездными площадками) пешеходного тротуара вдоль проезда с расширением тротуаров, заменой старой разбитой плитки на новую тротуарную плитку. Замена недолговечных металлических заборчиков - ограничительные бетонные пилоны- ограничители для автомобилей по краю всех тротуаров вдоль всего дома и до поворотов на границе придомовой территории. Установить у подъездов стационарные велопарковки и заменить лавочки и урны на современные. Зонировать автомобильные проезды от газонов новыми кустарниками (живыми изгородями);

Предусмотрено понижение бортового камня с уклоном съездов в 5% согласно п.5.1.8 СП59.13330.2016

- второй и третий этап: редизайн всех детских площадок, установка новых лавочек, устройство покрытий всех площадок из цветных резиновых покрытий по гравийиному основанию с установкой современных экологичных конструкций из натуральных материалов;
- -четвертый этап: 4 этап: устройство спортивной площадки («воркаут» с тренажерами для взрослых;
- -пятый этап: устройство теннисного корта;
- -шестой этап: устройство современной тренажерной площадки и универсальной спортивной площадки (волейбол, баскетбол и т.п.),
- -седьмой и восьмой этапы: устройство зон отдыха более камерных площадок для отдыха с заменой лавочек и «зелеными изгородями»; устройство твердых покрытий для естественно сложившихся тропинок во дворе (удобство прогулок с колясками, на роликах и т.п.).
- з) Зонирование территории земельного участка, предоставленного для размещения объекта капитального строительства, обоснование функционального назначения и принципиальной схемы размещения зон, обоснование размещения зданий и сооружений (основного, вспомогательного, подсобного, складского и обслуживающего назначения) объектов капитального строительства для объектов производственного назначения.

Объекты производственного назначения - отсутствуют.

Изм	Пист	№ документа	Подпись	Дата

ABCD-TA/21.07 -ПЗУ

и) Обоснование схем транспортных коммуникаций, обеспечивающих внешние и внутренние (в том числе межцеховые) грузоперевозки, - для объектов производственного назначения.

Транспортные коммуникации, обеспечивающие грузоперевозки для объектов производственного назначения - отсутствуют.

к) Характеристика и технические показатели транспортных коммуникаций (при наличии таких коммуникаций) - для объектов производственного назначения.

Транспортные коммуникации производственного назначения - отсутствуют.

л) Обоснование схем транспортных коммуникаций, обеспечивающих внешний и внутренний подъезд к объекту капитального строительства, - для объектов непроизводственного назначения.

ь и дата

Внешний и внутренний подъезд на территорию осуществляется через придомовой проезд.


							Формат А4
NHB	Изм.	Лист	№ документа	Подпись	Дата	ABCD-TA/21.07 -ПЗУ	1.7
Инв. № подл.						ADOD TA/04 07, FOV	Лист
Подпись и дата							
Взамен инв. №							
Инв. № дубл.							
Подпись							

{}5м _{_}10м _{_}15м _{_}20м _{_}25м Ситуационный план М 1:5000 Технико-экономические показатели 206a Кол-во Наименование 209 м² 20470,7 1 Территория участка в границах проектирования м² 16284,8 2 Площадь благоустраиваемого участка м² 4185,9 3 Общая площадь застройки 215 м² 9868,0 4 Площадь озеленения 200 K1 5 Площадь детских игровых площадок м² 998,3 6 Площадь площадок для отдыха взрослого населения 200,0 м² 176,7 7 Площадь спортивной площадки с уличными тренажерами (воркаут) 664,0 8 Площадь спортивных площадок (универсальной 72 спортивной площадки и площадки для настольного 226/1 204/2 9 Площадь тротуаров и пешеходных дорожек 1358,8 м² 2700,0 10 Площадь проездов в границах проектирования 246a 118.48 C1.4*100 | G1.4*100 C1.4*100 118.15 115.53 244 K2 250 Условные обозначения - граница земельного участка - тротуары и площадки у подьездов в одном уровне - спортивные площадки (универсальная, настольный теннис) - площадка с уличными тренажерами - площадки для отдыха взрослых - детская площадка (резиновое покрытие желтого цвета) - детская площадка (резиновое покрытие красного цвета) - детская площадка (резиновое покрытие оранжевого цвета) - детская площадка (резиновое покрытие синего цвета) - детская площадка (резиновое покрытие светлого оттенка) - пешеходные дорожки (асфальтированные) - проезды - живая изгородь - искусственная дорожная неровность (лежачий полицейский) 1. Данный лист смотреть совместно с листами 3, 6, 7, 8. 2. Генеральный план и инженерные сети выполнены на инженерно-топографической съемке в масштабе М 1:500, (полевая корректура выполнена ООО "ИКЦ ГЕОГРАД" в августе 2020 г.) Инженернотопографический план предоставлен государственным бюджетным учреждением Новосибирской области "Фонд пространственных данных Новосибирской области" ГБУ НСО "Геофонд НСО". Система высот - Балтийская 1977 г., система координат - МСК НСО. ABCD - TA/21.07 - ПЗУ Адрес объекта: г. Новосибирск, рп. Краснообск, Краснообск поселок, 203 Изм. Кол.уч. Лист №Док. Подп. Дата Стадия Лист Листов Буслаев Благоустройство придомовой территории Архитектор Головинская многоквартирного дома Архитектор Проверил Буслаев Ситуационный план М 1:5000 ООО "Творческая группа Схема планировочной организации архитектора Буслаева"

Н. контр. Дрыжак Ж

земельного участка М 1:500

_.5м _.10м _.15м _.20м _.25м

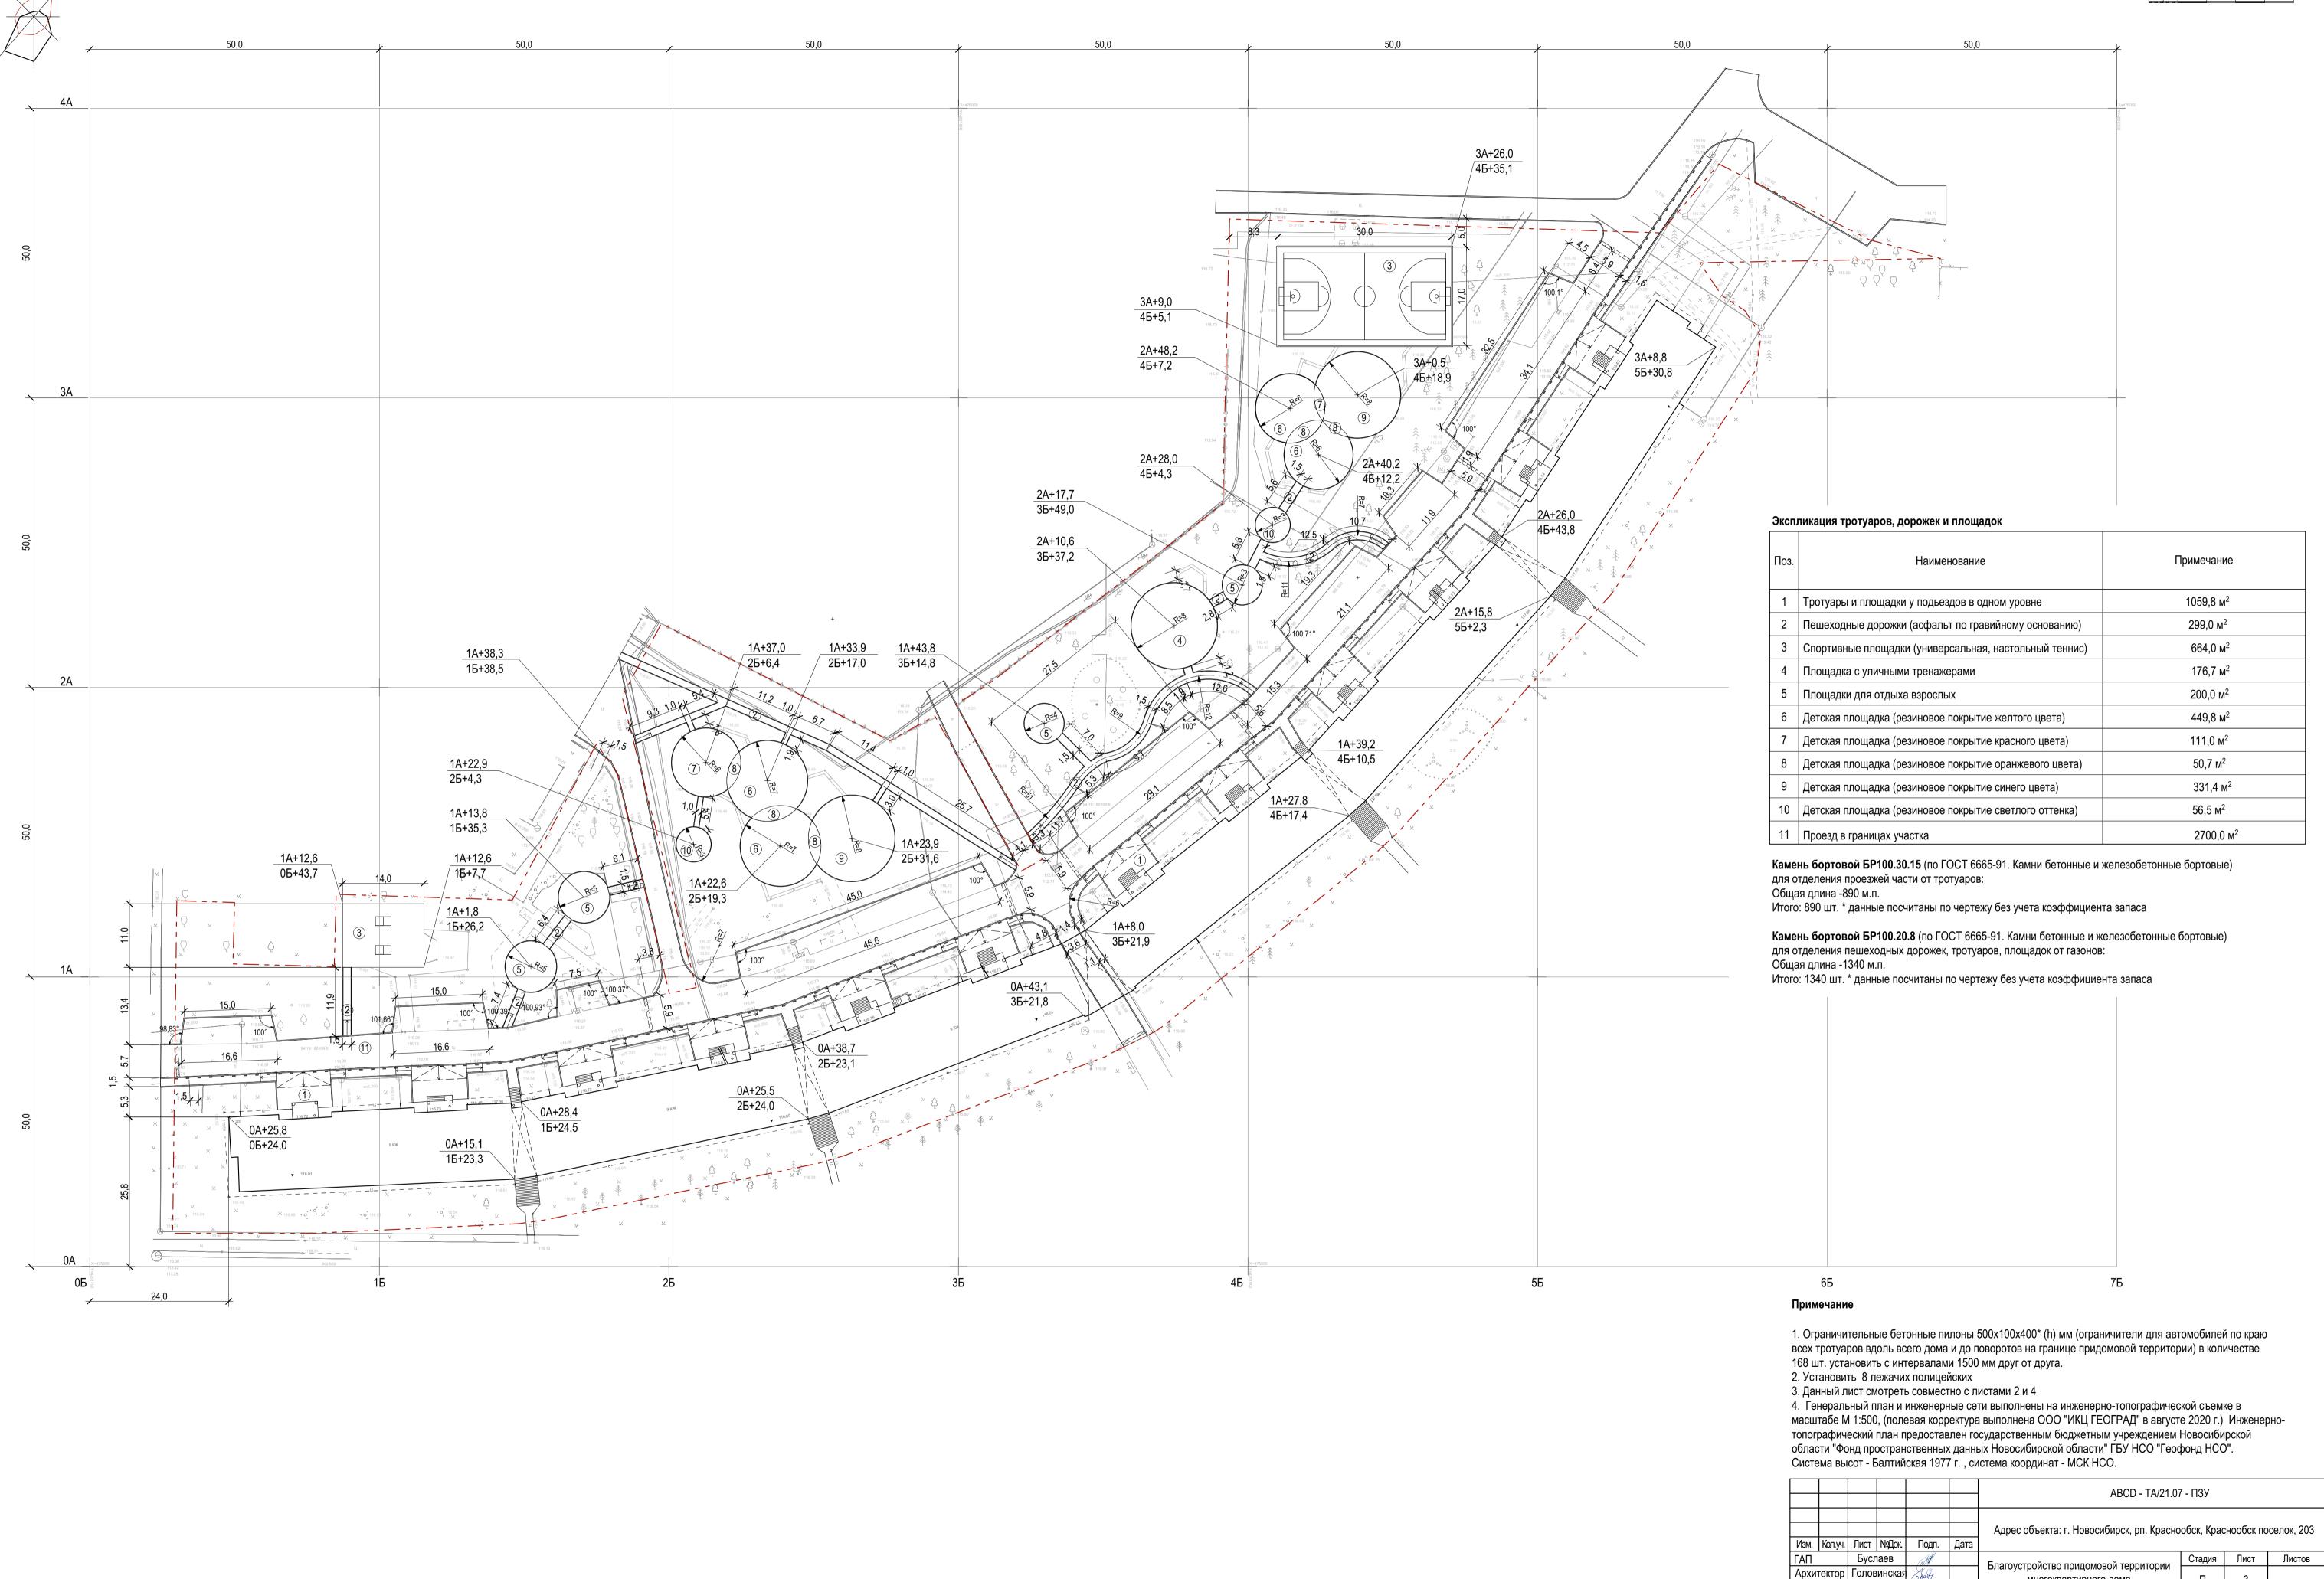

ООО "Творческая группа

многоквартирного дома

Разбивочный план M 1:500

Архитектор

Проверил Буслаев

Н. контр. | Дрыжак | 🥢

Стадия Лист Листов

ООО "Творческая группа архитектора Буслаева"

Формат А1

Благоустройство придомовой территории

многоквартирного дома

План организации рельефа. М 1:500


Буслаев


Архитектор Зубкова


Проверил Буслаев

Н. контр. Дрыжак


Архитектор

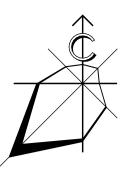

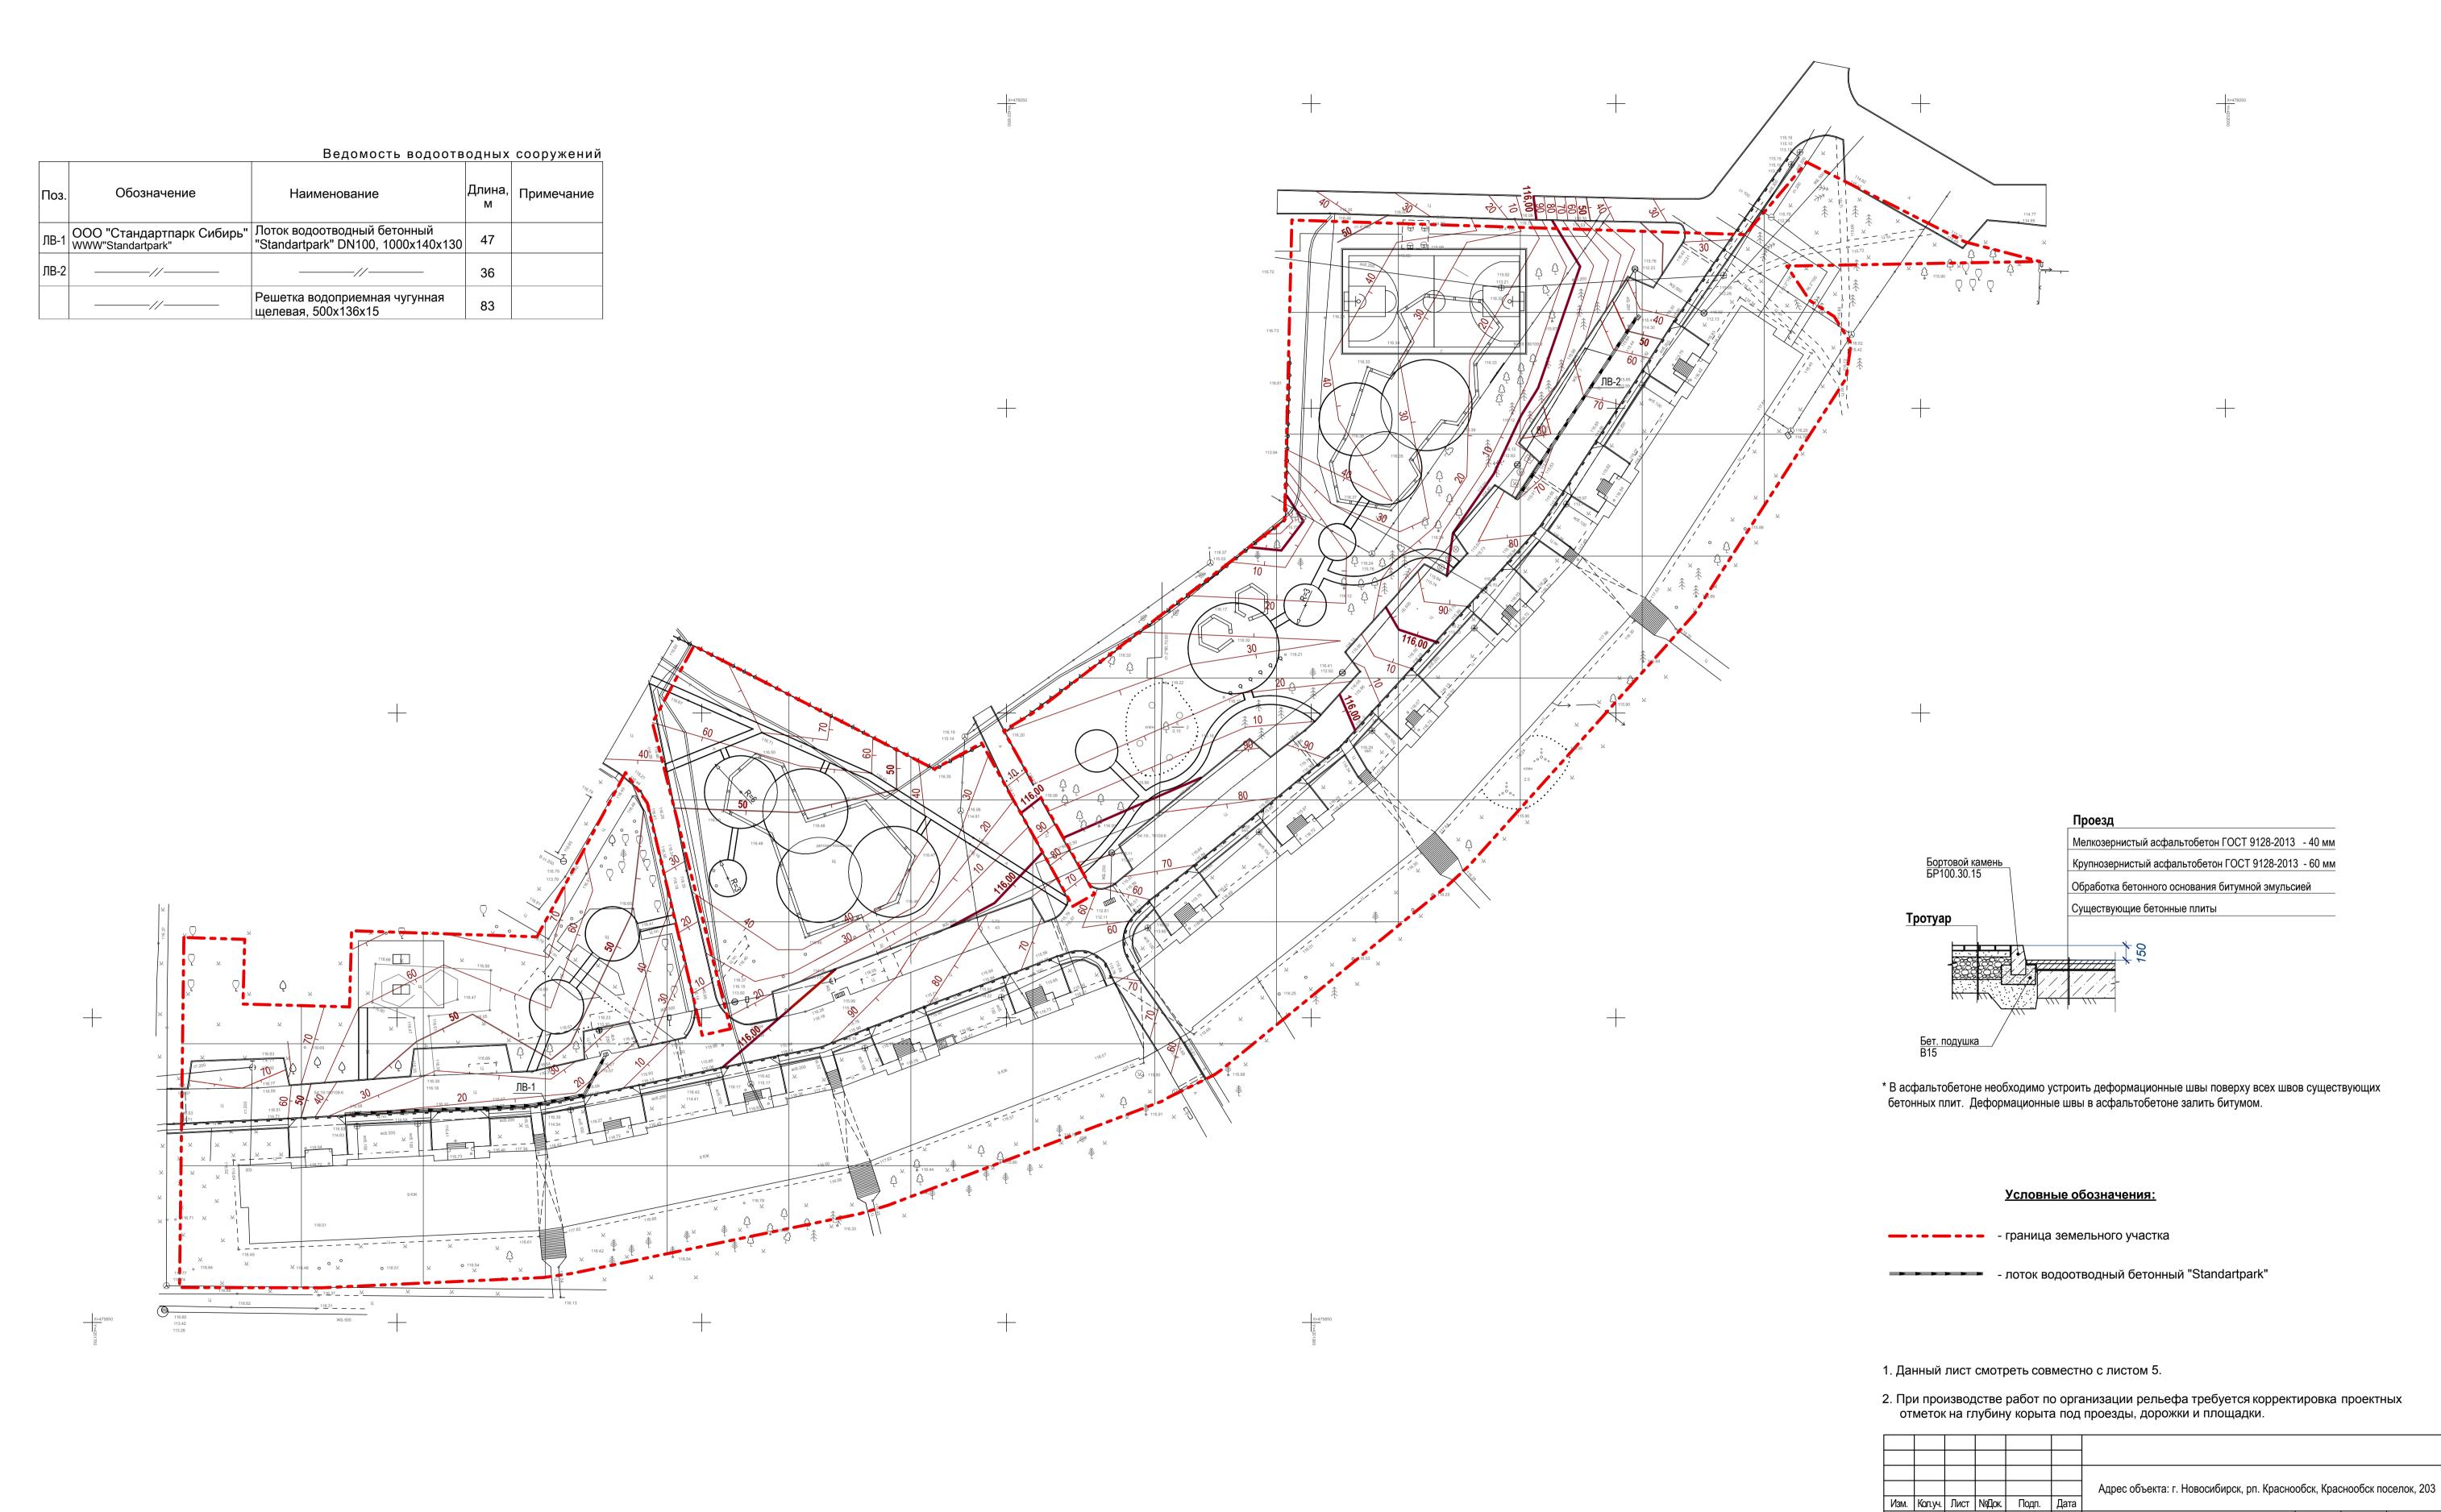

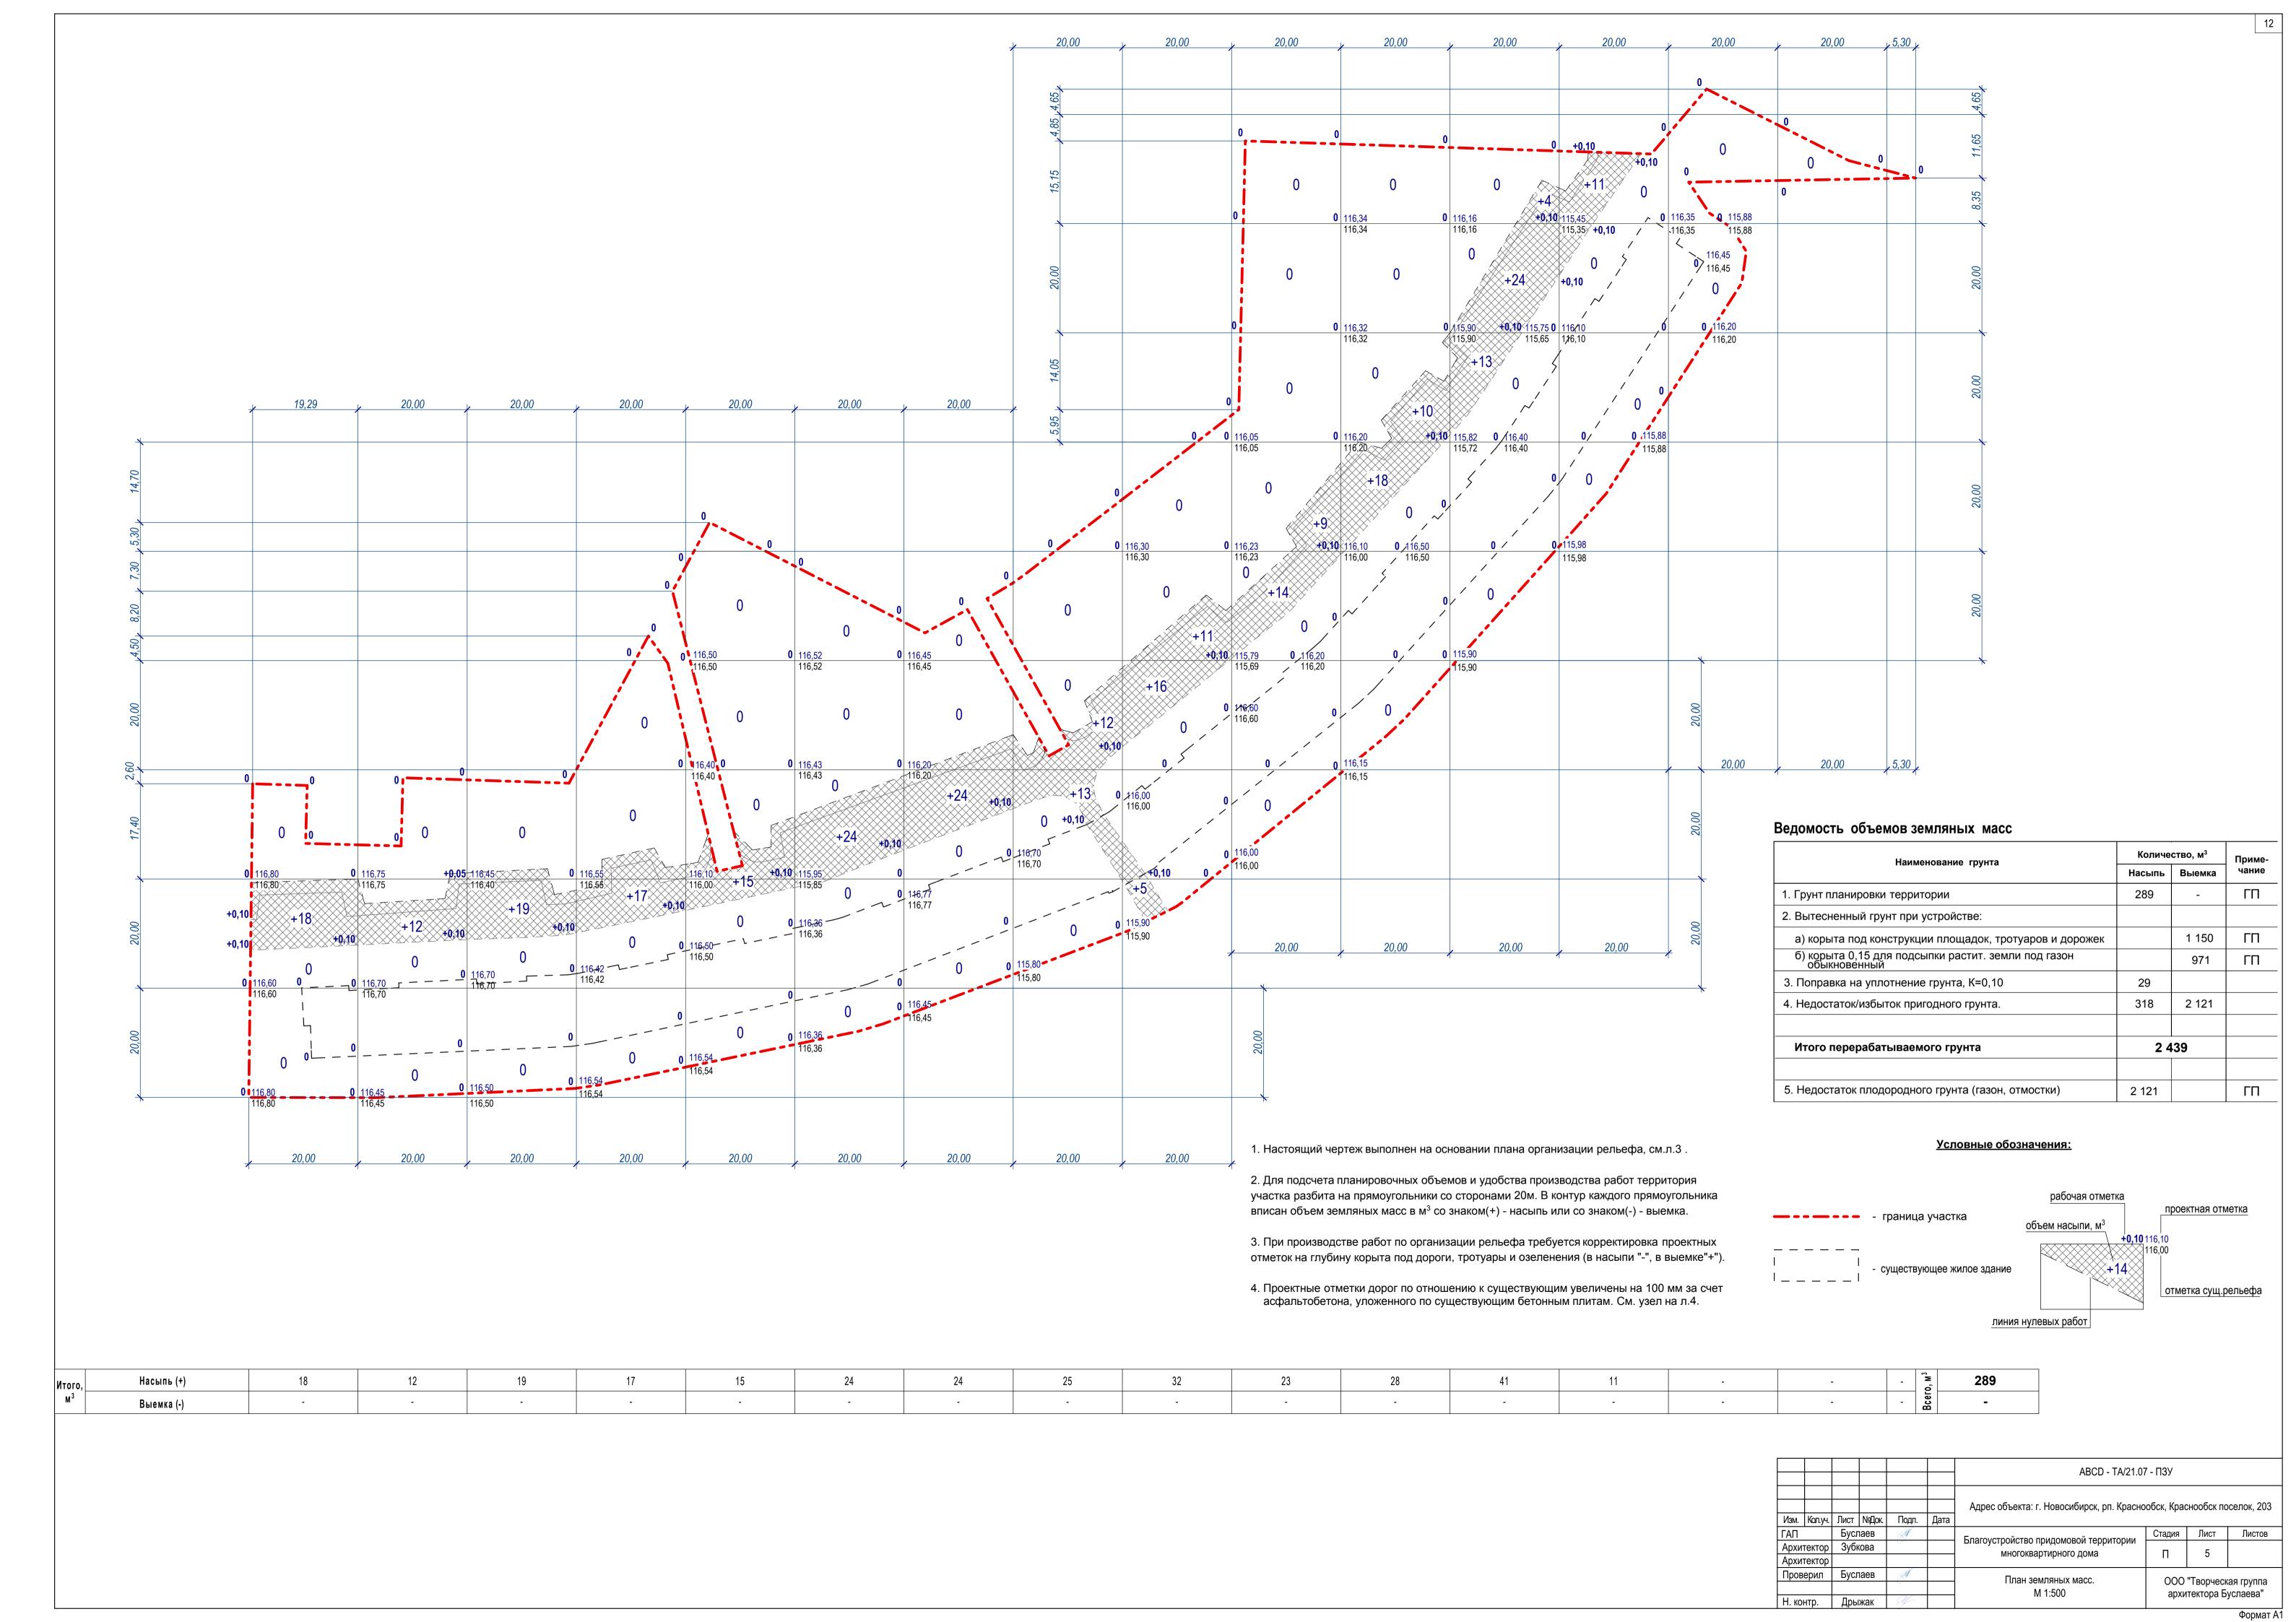



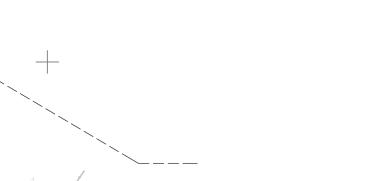

Ведомость работ по подготовке территории

Поз	Наименование	Ед. измер.	Кол-во	Примечание
1	Демонтаж существующих дорожек и площадок	M ²	1805,5	
2	Демонтаж существующего бортового камня	м.п.	716,7	
3	Демонтаж существующих малых архитектурных форм: - скамьи уличные - металлические урны - кирпичные и бетонные клумбы - кирпичное ограждение детских площадок - оборудование детских площадок - металлические конструкции во дворе (в т.ч. сушилки для белья) - металлическое ограждение	ШТ. ШТ. ШТ. М.П. ШТ. ШТ.	26 21 40 201,6 21 6	

Условные обозначения

— - - - граница земельного участка


— — — - граница проектируемых дорожек и площадок ——×—— - демонтаж существующего бортового камня

- демонтаж кирпичного ограждения детских площадок

- демонтаж существующих дорожек и площадок

1. Все площади рассчитаны по чертежу.
2. Генеральный план и инженерные сети выполнены на инженерно-топографической съемке в масштабе М 1:500, (полевая корректура выполнена ООО "ИКЦ ГЕОГРАД" в августе 2020 г.) Инженернотопографический план предоставлен государственным бюджетным учреждением Новосибирской области "Фонд пространственных данных Новосибирской области" ГБУ НСО "Геофонд НСО". Система высот - Балтийская 1977 г., система координат - МСК НСО.

						ABCD - TA/21.07 - ПЗУ					
Изм.	Кол.уч.	Лист	№Док.	Подп.	Дата	Адрес объекта: г. Новосибирск, рп. Краснообск, Краснообск поселок, 203					
ГАП	Буслаев		√П Буслаев		M		Спотомотро припоморой торритории	Стадия	Стадия Лист Листов		
Архи	тектор	Головинская		Shuff		Благоустройство придомовой территории многоквартирного дома	П	6			
Архи	тектор	ктор		000		многоквартирного дома	''	U			
Пров	верил Буслаев		п Буслаев		Буслаев				000	"Tpopuoo	20.5.0.1.0.0
Н. контр.						План демонтажа М 1:500	ООО "Творческая группа архитектора Буслаева"				
		Дрь	жак	AJ-			архи	тектора Б	усласва		
									Φ Λ		

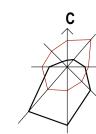

Щебень фракционированный 20..40мм -200м Песок средней крупности с послойным трамбованием Грунт уплотнённый



Резиновое покрытие (1-2 слоя)

Крупнозернистый асфальтобетон

Щебень (гравий) средней фракции -150 мм Песок средней крупности с послойным трамбованием

- 80 мм

Бетон кл.В15 F150

БР100.20.8 (ГОСТ 6665-91)

Плодородный грунт -200 мм

Клей полиуретановый <u></u>

Грунт уплотнённый

Мелкозернистый осветленный асфальтобетон - 60 мм

Песок средней крупности с послойным трамбованием

БР100.20.8 (ГОСТ 6665-91)

Бетон кл.В15 F150

Гравий средней фракции

Мелкозернистый асфальтобетон ГОСТ 9128-2013 - 40 мм

Крупнозернистый асфальтобетон ГОСТ 9128-2013 - 60 мм

Обработка бетонного основания битумной эмульсией

Существующие бетонные плиты

Грунт уплотнённый

БР100.30.15

проезжая часть

Бетон кл.В15 F150

(бетонная подушка)

(FOCT 6665-91)

RADOMOCTE TRATVARAB DANAWAY W DRAWARD

		_	
Наименование	Тип	Площадь покрытия, м ²	Примечание
туары и площадки у подьездов в одном уровне	1	1059,8	брусчатка
шеходные дорожки (асфальт по гравийному основанию)	2	299,0	
рртивные площадки (универсальная, настольный теннис)	3	664,0	резиновое покрытие
ощадка с уличными тренажерами	3	176,7	
ощадки для отдыха взрослых	3	200,0	—//—
ская площадка (резиновое покрытие желтого цвета)	3	449,8	//_
ская площадка (резиновое покрытие красного цвета)	3	111,0	—//—
ская площадка (резиновое покрытие оранжевого цвета)	3	50,7	—//—
ская площадка (резиновое покрытие синего цвета)	3	331,4	—//—
ская площадка (песок)	5	56,5	—//—
резд в границах участка	4	2700,0	асфальт
	гуары и площадки у подьездов в одном уровне пеходные дорожки (асфальт по гравийному основанию) отивные площадки (универсальная, настольный теннис) щадка с уличными тренажерами щадки для отдыха взрослых окая площадка (резиновое покрытие желтого цвета) окая площадка (резиновое покрытие красного цвета) окая площадка (резиновое покрытие оранжевого цвета) окая площадка (резиновое покрытие синего цвета) окая площадка (резиновое покрытие синего цвета)	гуары и площадки у подьездов в одном уровне 1 леходные дорожки (асфальт по гравийному основанию) 2 ртивные площадки (универсальная, настольный теннис) 3 ледака с уличными тренажерами 3 ледаки для отдыха взрослых 3 ледая площадка (резиновое покрытие желтого цвета) 3 ледая площадка (резиновое покрытие красного цвета) 3 ледая площадка (резиновое покрытие оранжевого цвета) 3 ледая площадка (резиновое покрытие оранжевого цвета) 3 ледая площадка (резиновое покрытие синего цвета) 3 ледая площадка (резиновое покрытие синего цвета) 5 ледая площадка (песок) 5 ледая площадка (песок)	гуары и площадки у подьездов в одном уровне 1 1059,8 пеходные дорожки (асфальт по гравийному основанию) 2 299,0 отивные площадки (универсальная, настольный теннис) 3 664,0 щадка с уличными тренажерами 3 176,7 щадки для отдыха взрослых 3 200,0 ожая площадка (резиновое покрытие желтого цвета) 3 449,8 ожая площадка (резиновое покрытие красного цвета) 3 50,7 ожая площадка (резиновое покрытие оранжевого цвета) 3 331,4 ожая площадка (песок) 5 56,5

Ведомость элементов озеленения

Поз	Наименование породы или вида насаждения	Воз- раст, лет	Кол., шт.	Примечание
1	Дерен белый "Сибирика" Cornus alba "Sibirica"	3-5	684	Садить через 1м с комом 0,4x0,4x0,5 м
2	Покрытие из многолетних растений, м ²		6472,7	

Условные обозначения

— – – граница земельного участка

- тротуары и площадки у подьездов в одном уровне

- спортивные площадки (универсальная, настольный теннис)

- площадка с уличными тренажерами - площадки для отдыха взрослых

- детская площадка (резиновое покрытие желтого цвета)

- детская площадка (резиновое покрытие красного цвета)

- детская площадка (резиновое покрытие оранжевого цвета)

- детская площадка (резиновое покрытие синего цвета)

- детская площадка (резиновое покрытие светлого оттенка)

- пешеходные дорожки (асфальтированные)

- проезды

- живая изгородь - искусственная дорожная неровность (лежачий полицейский)

- существующие деревья (лиственные/хвойные)

Примечание


1. Данный лист смотреть совместно с листами 2, 3, 4.


2. Экспликацию тротуаров, дорожек и площадок смотреть лист 3 "Разбивочный план"

3. Все площади рассчитаны по чертежу.

4. Генеральный план и инженерные сети выполнены на инженерно-топографической съемке в масштабе М 1:500, (полевая корректура выполнена ООО "ИКЦ ГЕОГРАД" в августе 2020 г.) Инженернотопографический план предоставлен государственным бюджетным учреждением Новосибирской области "Фонд пространственных данных Новосибирской области" ГБУ НСО "Геофонд НСО". Система высот - Балтийская 1977 г. , система координат - МСК НСО.

						ABCD - TA/21.07 - ПЗУ				
						Адрес объекта: г. Новосибирск, рп. Краснообск, Краснообск поселок, 203				
Изм.	Кол.уч.	Лист	№Док.	Подп.	Дата					
ГАП		Буслаев		A		Благоустройство придомовой территории	Стадия	Лист	Листов	
Архитектор		Головинская		Shuff		многоквартирного дома	П	7		
Архитектор				000		мпогоквартирного дома	!!			
Проверил		Буслаев		M		План благоустройства территории.	ООО "Творческая группа		מת נמעתתם	
						План проездов, тротуаров и озеленения	архитектора Бусл			
Н. ког	нтр.	Дрыжак		Aj-		M 1:500	архитсктора Бусласва		уолаова	

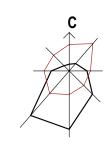

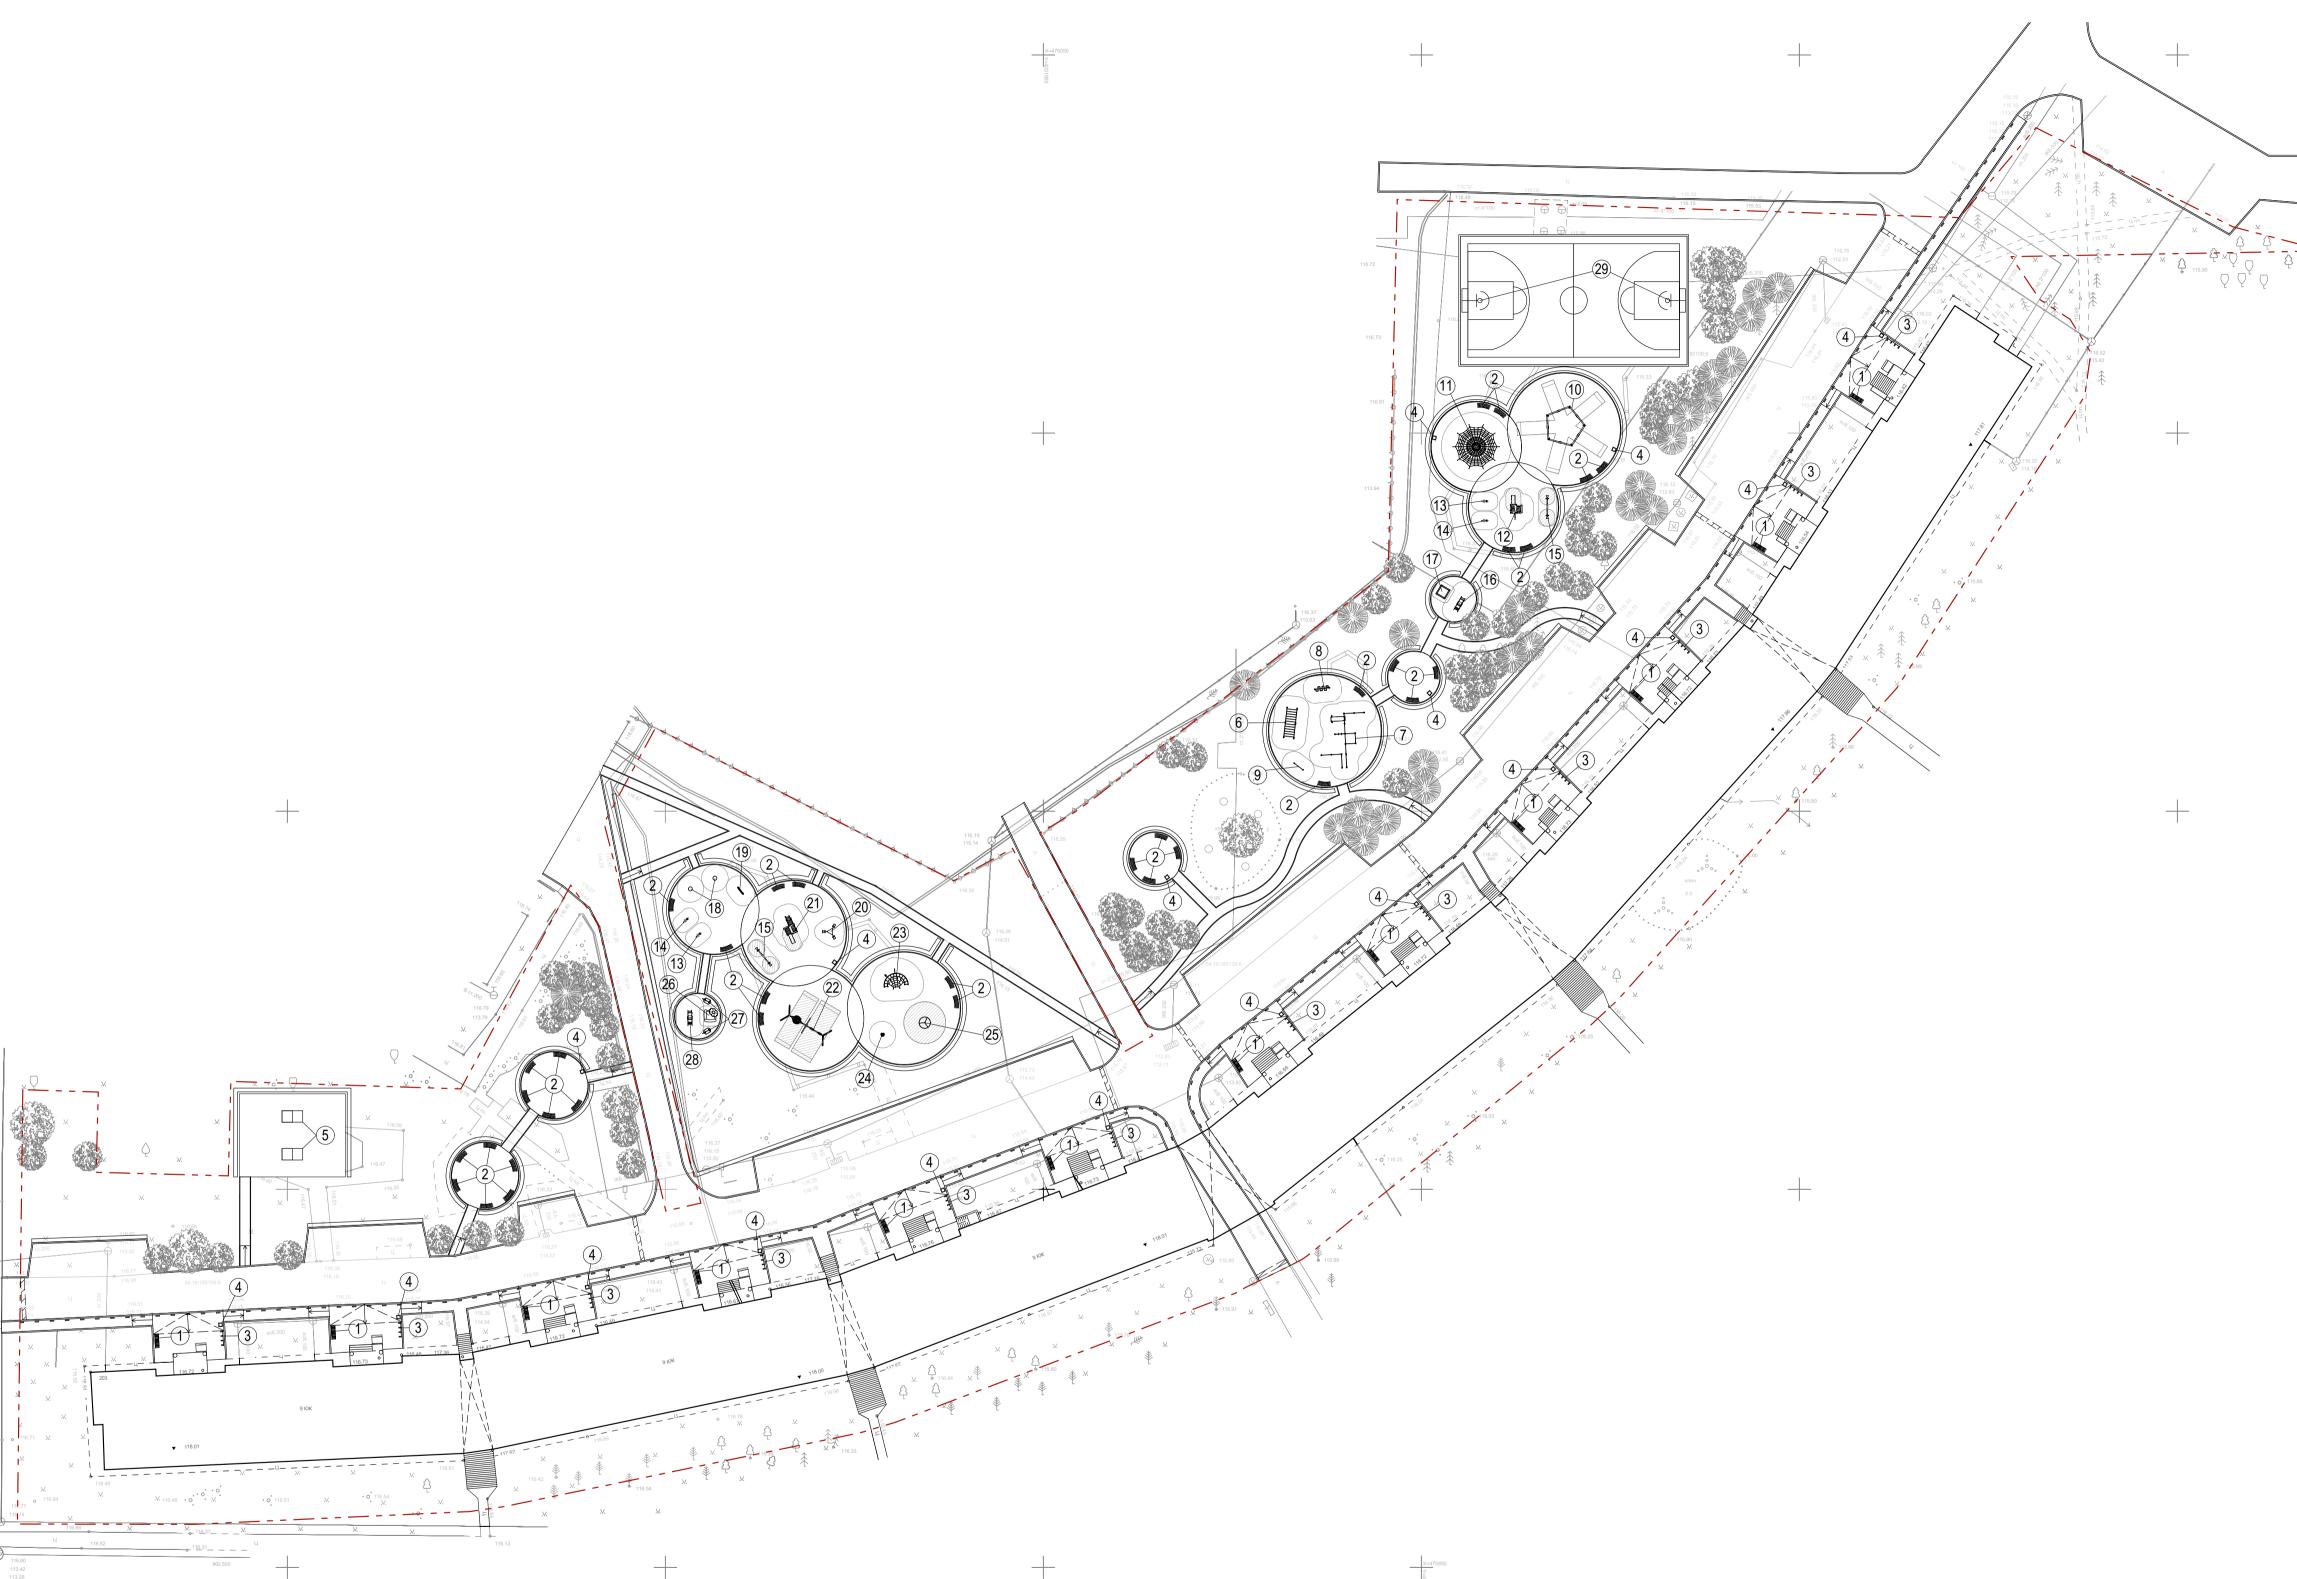

Ведомость малых архитектурных форм и переносных изделий

Поз.	Обозначение	Наименование	Кол. шт	Примечание
1	PAR1002 + PAR1015	Скамья «РУМБА», 184 x 52 x 43 см (прямая со спинкой)	12	
2	PAR1003 + PAR1031	Скамья «РУМБА» 30 ⁰ , 174 x 79 x 43 cm (со спинкой)	34	
3	1 	Велопарковка 4-х местная	12	7273 VELO-3 или аналог https://hobbyka.ru/
4		Уличная урна для мусора	18	12224 «Фанс» или аналог https://hobbyka.ru/
5		Стол для настольного тенниса уличный	2	
6	006459	Рукоход двойной, двухуровневый	1	
7	006456	Комплекс №1.	1	
8	006461	Рукоход "Зигзаг"	1	
9	006435	Стойка для метания	1	
10	M97801-3517	Качели "Пять дорог"	1	
11	KPL803-1101	Спиральная сеть	1	
12	NAT505-0602	Детский игровой комплекс Деревянный домик	1	
13	KPL104-0611	Пума - попрыгунчик	2	
14	KPL103-0611	Кенгуру - попрыгунчик	2	
15	KPL111-0402	Горизонтальные качели с пружинами	2	
16	004217	Горка «Рыбка»	1	
17	004242	Песочница	1	
18	ELE400024-3017F	Вертушка - чаша, Желтый	2	
19	PCM000708-0601	Музыкальная игровая панель	1	
20	KPL117-0402	Трилистник	1	
21	NAT506-0602	Детский игровой комплекс Замок	1	
22	KSW904-0902 A + SW990023-01 + SW990081-08	Рама для качелей с 4 сиденьями, сосна + Детское сиденье H=2.5 м - 2шт + Сиденье для качелей Гнездо D=1,00 м для качелей H=2,5 м - 1 шт	1	
23	M87001-3417	Восхождение	1	
24	GXY801400-5017	Колосок 1	1	
25	KPL115-0501	Карусель с брусьями	1	
26	004250	Песочница "Ромашка"	1	
27	002404	Скамейка детская "Улитка"	2	
28	004218	Горка «Слоненок»	1	
29	(H	Ворота для мини футбола с баскетбольным щитом	2	

- 1. Смета на оборудование площадки с уличными тренажерами для воркаута, а также оборудование для песочниц предоставлена поставщиком: Акционерное Общество "КСИЛ" 630001, Новосибирская обл, Новосибирск г, Ельцовская ул, дом № 20, офис 1.
- 2. Смета на оборудование детских площадок разных возрастов предоставлена ООО ГК «Строительный город» Красный проспект, 17, офис 503, Новосибирск,Новосибирская область,
- Россия, 630099. 3. Генеральный план и инженерные сети выполнены на инженерно-топографической съемке в масштабе М 1:500, (полевая корректура выполнена ООО "ИКЦ ГЕОГРАД" в августе 2020 г.) Инженерно-топографический план предоставлен государственным бюджетным учреждением Новосибирской
- области "Фонд пространственных данных Новосибирской области" ГБУ НСО "Геофонд НСО". Система высот Балтийская 1977 г. , система координат МСК НСО.

						ABCD - TA/21.07 - ПЗУ					
Изм.	Кол.уч.	Лист	№Док.	Подп.	Дата	Адрес объекта: г. Новосибирск, рп. Краснообск, Краснообск поселок, 203					
ГАП			аев	M			Стадия	Лист	Листов		
Архи	Архитектор		повинская			Благоустройство придомовой территории многоквартирного дома	П	8			
Архи	Архитектор		$\sim \eta$			многоквартирного дома					
Пров	Проверил		Буслаев			План расположения малых	ООО "Творческая группа				
						архитектурных форм и переносных	архитектора Буслае				
Н. ко	Н. контр.		жак	Aj-		изделий M 1:500	архитектора Бубласва				

